



			#	紛	1 1	₹ I				
ΙP	DA	ΙA	R	TL	ES	CL	CL/2	片勾配	拡幅	IP. D
128	264-32	95-28	15.0	13. 60	5. 27	22. 20	11. 10	4.00	1. 75	42.00
129	144-00	144-00	32.5	10. 60	1. 67	20. 40	10. 20	3.00	0. 75	24. 20
130	214-51	145-09	35.0	11.00	1.68	21. 20	10. 60	3.00	0. 50	55. 70
131	135-25	135-25	30.0	12. 30	2.42	23. 40	11. 70	3.00	0. 75	39. 90
132	201-17	158-43	60.0	11. 30	1.05	22. 20	11. 10	0.00	0.00	49.80
133	151-32	151-32	50.0	12. 70	1.58	24. 80	12. 40	0.00	0.00	55. 10
134	200-23	159-37	60. 0	10. 80	0.96	21. 40	10. 70	0.00	0.00	50.60
								I	P. 134~T. 1	L=37. 584

		<u>凡</u>		例	
コン	クリ	− ト	擁	壁工	
補	強	±	壁	I	

(当	初)_						
路線	絽	樫尾阿佐線	樫尾工区	事業名	R 7 三林 三好市 開	林開樫尾阿 1設工事	佐線樫尾
林道	区分	森林基幹道		級別区分	第2種2級	設計速度	2 O KM/H
年	度	令和 7	年度	施工主体	徳島県		
名	称	平面図面		-	1 葉中	1	番
施コ	地	徳島県三好ī	市東祖谷古味				
縮	尸	1/500		図面番号		1	
審査	者			設計者			
測	点	NO. 238 ~	NO. 253+9. 0				
測	点	NO. 238 ~	NO. 253+9. 0				

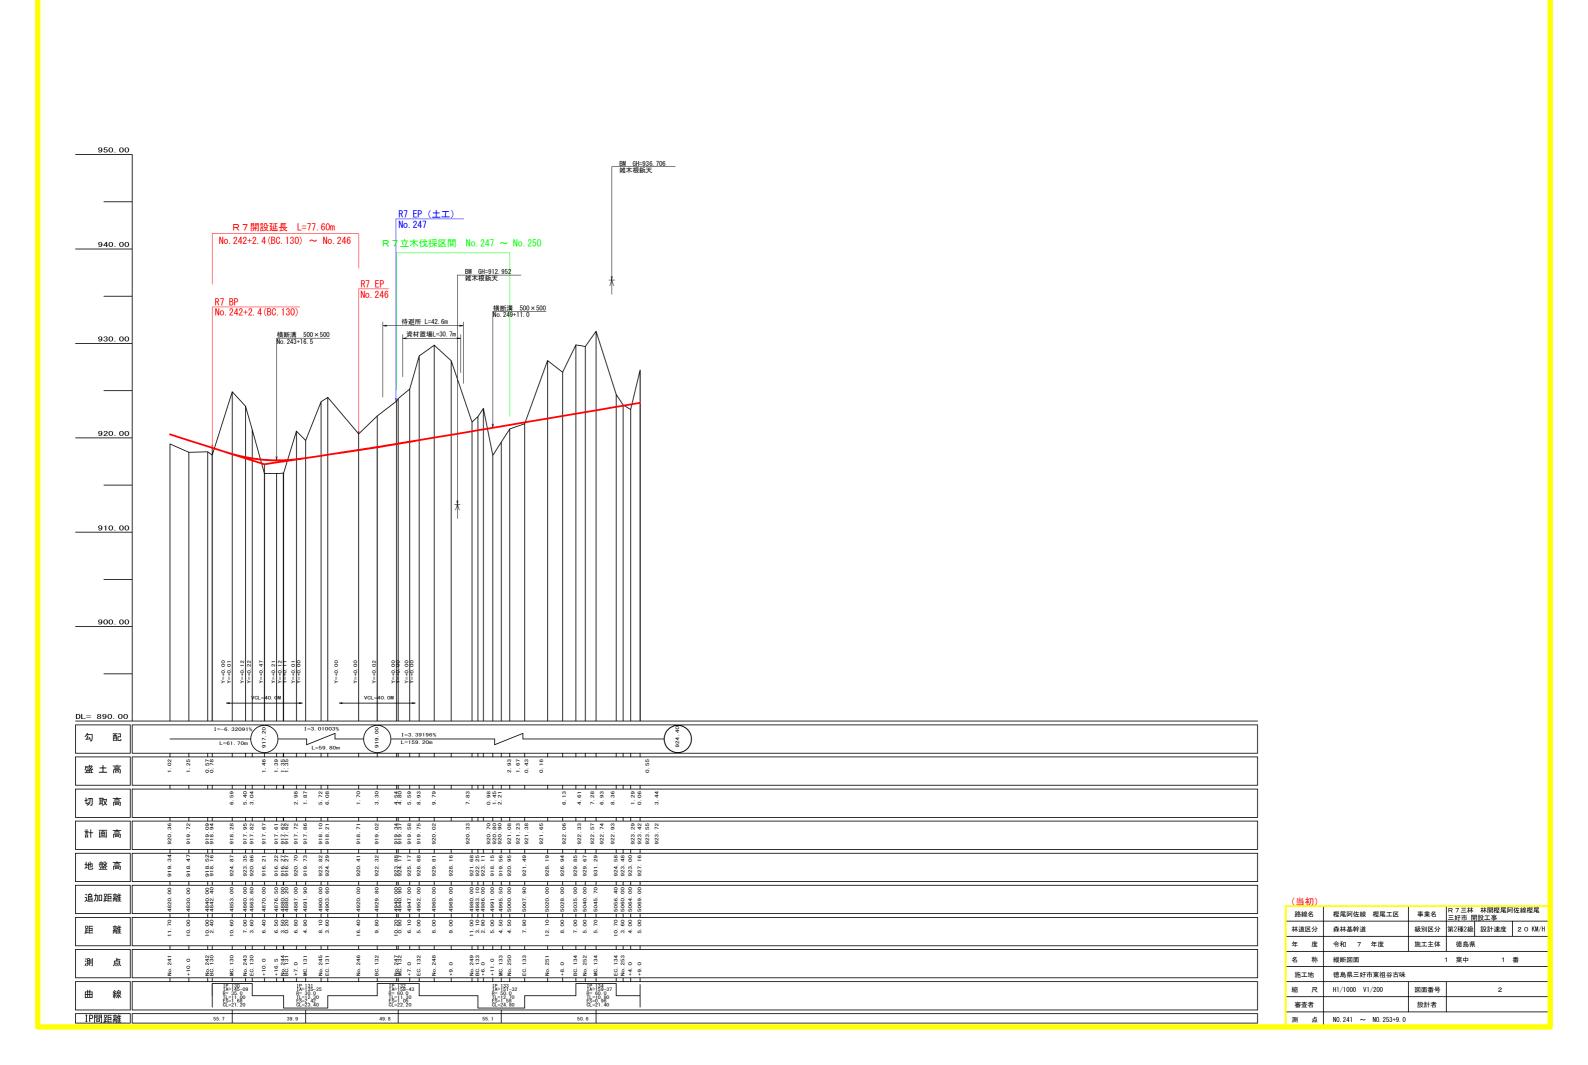

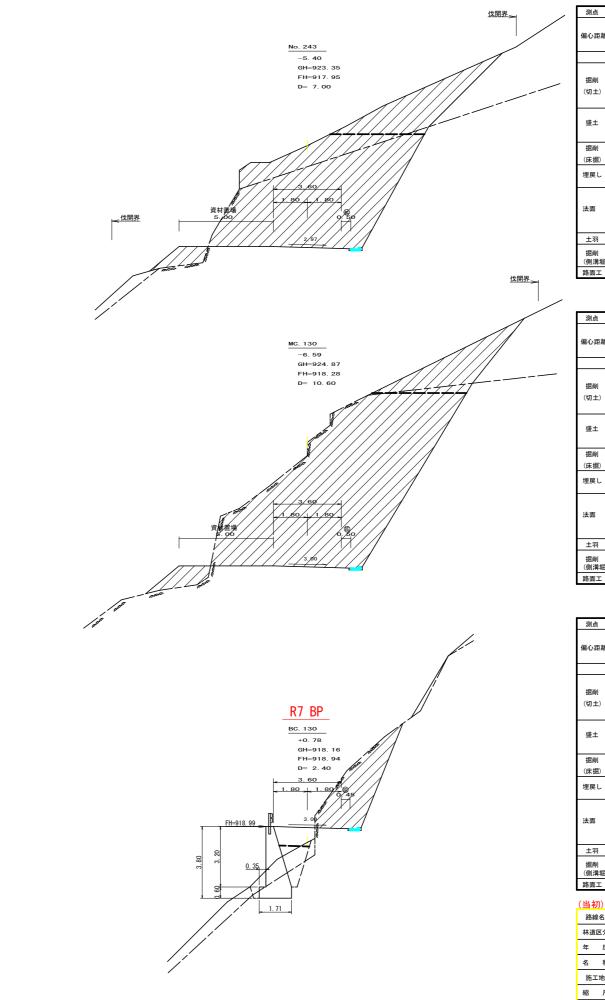


測点	No. 243	点間距	雖	7. 00 m
	(切 土:			
偏心距離	(路床盛土:	m, 路	体盛土:	m)
	(法面左:	m,	法面右:	m)
	名称 ・ 種別 ・	細別	左側	右側
	ut im	礫質土		-
掘削	片切	軟岩(比率)		
(切土)	オープン	礫質土		
	カット	軟岩(比率)		
	路床盛土			
盛土	路体盛土			
	補強盛土			
掘削		礫質土		
(床掘)		軟岩(比率)		
埋戻し	埋戻 (前)			
生灰し	埋戻 (後)	埋戻C		
	法面保護工	礫質土		
法面	ДШ	軟岩1(A)		
и	機械整形	礫質土		
	1成1以正カン	軟岩1(A)		
土羽	削取整形	礫質土		
掘削		礫質土		
(側溝堀)		軟岩(比率)	0. 10	(10: 0)
路面工	コンクリート	(t=15cm)		

測点	MC. 130	点間距	雏	10. 60 m
	(切 土:			
偏心距離	(路床盛土:	m, 路	体盛土:	m)
	(法面左:	m,	法面右:	m)
	名称 ・ 種別 ・	細別	左側	右側
	片切	礫質土		
掘削	7 91	軟岩(比率)		
(切土)	オープン	礫質土		
	カット	軟岩(比率)		
盛土	路床盛土			
	路体盛土			
	補強盛土			
掘削		礫質土		
(床掘)		軟岩(比率)		
埋戻し	埋戻 (前)			
-100	埋戻 (後)	埋戻C		
	法面保護工	礫質土		
法面		軟岩1(A)		
/A4 HM	機械整形	礫質土		
	DE INSETT	軟岩1(A)		
土羽	削取整形	礫質土		
掘削		礫質土		
(側溝堀)		軟岩(比率)	0. 10	(10: 0)
路面工	コンクリート	(t=15cm)		

測点	BC. 130		点間距	雛		2. 40 m
	(切 土:					
偏心距離	(路床盛土:		m, 路	体盛土	t :	m)
	(法面左:		m, ;	法面右	ā :	m)
4	ら称・種別・	細別		左	.側	右側
	ut um	礫質	±			
掘削	片切	軟岩((比率)			
(切土)	オープン	礫質	±			
	カット	軟岩(比率)				
	路床盛土		_			
盛土	路体盛土		_			
	補強盛土		_			
掘削		礫質	±			
(床掘)		軟岩((比率)			
埋戻し	埋戻 (前)					
¥ 8	埋戻 (後)	埋戻	С			
	法面保護工	礫質	±			
法面	75.15.71.15.	軟岩	1 (A)			
, <u>,,,,,,,,,,,,,,,,,,,,,,,,,,,,,,,,,,,,</u>	機械整形	礫質	±			
	550 15VIE 115	軟岩	1 (A)			
土羽	削取整形	礫質	±			
掘削		礫質	±			
(側溝堀)		軟岩((比率)		0. 10	(10: 0)
路面工	コンクリート	(t=15	cm)			


路線名	樫尾阿佐線 樫尾工区	事業名	R7三林 三好市 開	林開樫尾阿 設工事	佐線樫尾
林道区分	森林基幹道	級別区分	第2種2級	設計速度	2 0 KM/H
年 度	令和 7 年度	施工主体	徳島県	:	
名 称	横断図面	7	7 葉中	1	番
施工地	徳島県三好市東祖谷古味				
縮尺	1/100	図面番号		3	
審査者		設計者			
測点	NO. 242+2. 4 (BC. 130) ~	NO. 243			

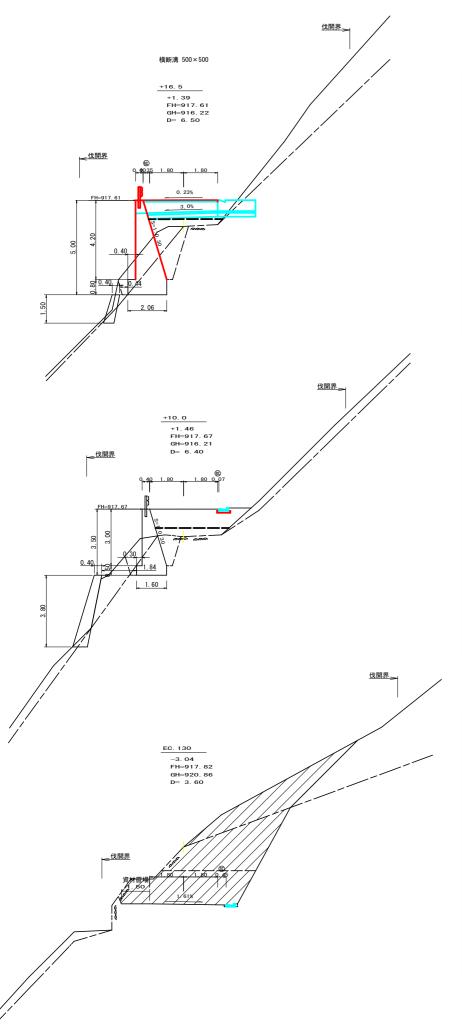

測点	+16.5	点間距	雛		6. 50 m		
	(切 土:	(切 土:					
偏心距離	(路床盛土:	m, 路(本盛土	:	m		
	(法面左: m, %			:	т		
4	名称 ・ 種別 ・	細別	左	側	右側		
	片切	礫質土					
掘削	77.90	軟岩(比率)					
(切土)	オープン	礫質土					
	カット	軟岩(比率)					
,	路床盛土			3. 90			
盛土	路体盛土			1.60			
	補強盛土						
掘削		礫質土					
(床掘)		軟岩(比率)					
埋戻し	埋戻 (前)						
-120	埋戻 (後)	埋戻C		3. 00			
	法而保護工	礫質土					
法面		軟岩1(A)					
724 1111	機械整形	礫質土					
	E/IP	軟岩1(A)					
土羽	削取整形	礫質土					
掘削		礫質土					
(側溝堀)		軟岩(比率)		0.00	(10: 0)		
路面工	コンクリート	(t=15cm)					

測点	+10.0	点間距	離	6. 40	m
	(切 土:				_
偏心距離	(路床盛土:	m, 路	体盛土:		m)
	(法面左:	m,	法面右:		m)
4	. 名称 ・ 種別 ・	細別	左側	右側	
	ut.im	礫質土			
掘削	片切	軟岩(比率)			
(切土)	オープン	礫質土			
	カット	軟岩(比率)			
	路床盛土				
盛土	路体盛土				
	補強盛土		1		
掘削		礫質土			
(床掘)		軟岩(比率)			
埋戻し	埋戻 (前)		1		
	埋戻 (後)	埋戻C			
	法面保護工	礫質土			
法面		軟岩1(A)			
	機械整形	礫質土			
	32,0422.10	軟岩1(A)			
土羽	削取整形	礫質土			
掘削		礫質土			
(側溝堀)		軟岩(比率)	0.	00 (10: 0)
路面工	コンクリート	(t=15cm)			

測点	EC. 130	点間距	離		3. 60 m	
	(切 土:					
偏心距離	(路床盛土:	m, 路	体盛出	E :	m)	
	(法面左:	m,	法面右	ā:	m)	
á	ら称・種別・	細別	左	側	右側	
	片切	礫質土				
掘削 (切土)	7 93	軟岩(比率)				
	オープン	礫質土				
	カット	軟岩(比率)				
盛土	路床盛土					
	路体盛土					
	補強盛土					
掘削		礫質土				
(床掘)		軟岩(比率)				
埋戻し	埋戻 (前)					
2000	埋戻 (後)	埋戻C				
	法面保護工	礫質土				
法面	7-1-1-1-1-1	軟岩1(A)				
	機械整形	礫質土				
		軟岩1(A)				
土羽	削取整形	礫質土				
掘削		礫質土				
(側溝堀)		軟岩(比率)		0. 10	(10: 0)	
路面工	コンクリート	(t=15cm)				

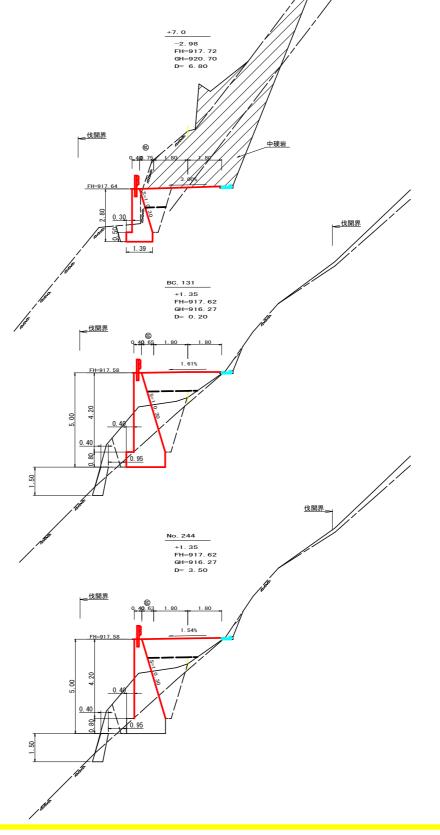


測点	+7. 0	点間距	雛		6. 80 m
	(切 土:				
偏心距離	(路床盛土:	m, 路	E:	m)	
	(法面左:	m, ž	i :	m)	
3	名称 ・ 種別 ・	細別	左	側	右側
	片切	礫質土			
掘削	7 91	軟岩(比率)			
(切土)	オープン	礫質土			
	カット	軟岩(比率)			
盛土	路床盛土			1.40	
	路体盛土			0.00	
	補強盛土				
掘削		礫質土		0.00	
(床掘)		軟岩(比率)		4. 40	(10: 0)
埋戻し	埋戻 (前)			0.50	
-120	埋戻 (後)	埋戻C		0. 90	
•	法面保護工	礫質土			
法面		軟岩1(A)			Ţ.
	機械整形	礫質土			
	10x 10x 1E /12	軟岩1(A)			
土羽	削取整形	礫質土			
掘削		礫質土			
(側溝堀)		軟岩(比率)			
路面工	コンクリート	(t=15cm)			

測点	BC. 131	点間距離	雛		0. 20 m			
	(切 土:							
心距離	(路床盛土:	m, 路(m, 路体盛土: m)					
	(法面左:	m, 3	m, 法面右: m)					
4	名称 ・ 種別 ・	細別	左側	1	右側	二重断面	(E. P側)	
	片切	礫質土						
掘削	שאל	軟岩(比率)						
切土)	オープン	礫質土						
	カット	軟岩(比率)						
	路床盛土		3. 50			3. 50		
盛土	路体盛土		1. 30			1. 30		
	補強盛土							
掘削		礫質土				5. 40		
床掘)		軟岩(比率)				4. 10	(10: 0)	
里戻し	埋戻 (前)							
100	埋戻 (後)	埋戻C	2. 90		2. 90			
	法面保護工	礫質土						
去面	ишинце	軟岩1(A)						
цш	機械整形	礫質土						
	IX IX IE II	軟岩1(A)			·			
土羽	削取整形	礫質土						
掘削		礫質土						
側溝堀)		軟岩(比率)	(0. 10	(10: 0)	0.10	(10: 0)	
各面工	コンクリート	(t=15cm)						

測点	No. 244	点間距	離		3. 50 п
	(切 土:				
偏心距離	(路床盛土:	m, 路	体盛土	E :	п
	(法面左:	m,	法面右	ā :	п
4	名称 ・ 種別 ・	細別	左	.側	右側
	片切	礫質土			
掘削	거뒝	軟岩(比率)			
(切土)	オープン	礫質土			
	カット	軟岩(比率)			
	路床盛土			3. 50	
盛土	路体盛土			1. 30	
	補強盛土				
掘削		礫質土			
(床掘)		軟岩(比率)			
埋戻し	埋戻 (前)				
	埋戻 (後)	埋戻C		2. 90	
	法面保護工	礫質土			
法面		軟岩1(A)			
	機械整形	礫質土			
	DK INCE NO	軟岩1(A)			
土羽	削取整形	礫質土			
掘削		礫質土			
(側溝堀)		軟岩(比率)		0.10	(10: 0)
路面工	コンクリート	(t=15cm)			

		1	3
		U	•

	サリノ					
路線	泉名	樫尾阿佐線 樫尾工区	事業名	R 7 三林 三好市 開	林開樫尾阿 設工事]佐線樫尾
林道	区分	森林基幹道	級別区分	第2種2級	設計速度	2 O KM/H
年	度	令和 7 年度	施工主体	徳島県		
名	称	横断図面	7	葉中	2	番
施コ	C地	徳島県三好市東祖谷古味				
縮	尺	1/100	図面番号		4	
審査	者		設計者			
測	点	No. 243+3. 6 (EC. 130) ~	No. 244+7. 0			

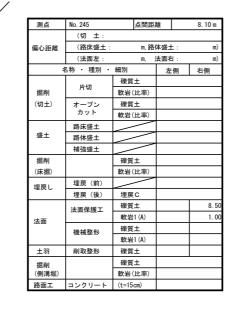

伐開界

No. 245

-5. 72 FH=918. 10 GH=923. 82 D= 8. 10

MC. 131

-1. 87


FH=917. 86

GH=919. 73

D= 4. 90


測点	MC. 131	点間距	離	4. 90 m
	(切 土:			
偏心距離	(路床盛土:	m, 路	体盛土:	m)
	(法面左:	m,	法面右:	m)
4	名称 ・ 種別 ・	細別	左側	右側
l	片切	礫質土		
掘削	71 93	軟岩(比率)		
(切土)	オープン	礫質土		
	カット	軟岩(比率)		
	路床盛土		1. 3	0
盛土	路体盛土			
	補強盛土			
掘削		礫質土	0. 20	0
(床掘)		軟岩(比率)	3. 50	0 (10: 0)
埋戻し	埋戻 (前)		0. 50	0
	埋戻 (後)	埋戻C	0. 70	0
	法面保護工	礫質土		
法面		軟岩1(A)		
l	機械整形	礫質土		
	-2 1/12/15	軟岩1(A)		
土羽	削取整形	礫質土		
掘削		礫質土		
(側溝堀)		軟岩(比率)		
路面工	コンクリート	(t=15cm)		

中硬岩掘削土量(側溝堀)						
測点	距離 (m)	断面 (m2)	平均断面 (m2)	体積 (m3)		
BC. 131	0.00	0.00				
+7. 0	7. 00	0.10	0.05	0.35		
MC. 131	4. 90	0.10	0.10	0.49		
No. 245	8. 10	0.10	0. 10	0.81		
EC. 131	3. 60	0.10	0. 10	0.36		
合計				2.01		

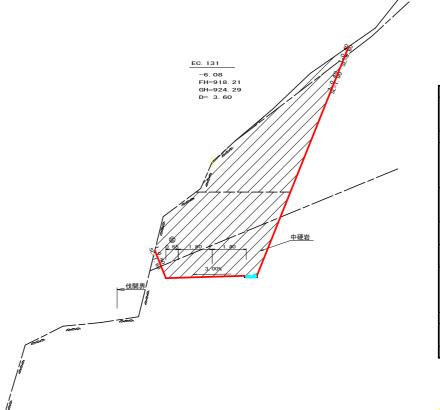

測点	EC. 131	点間距	雛		3. 60 m
	(切 土:				
偏心距離	(路床盛土:	m, 路(体盛土	E:	m)
	(法面左:	m, 3	法面右	ā :	m)
4	ら称 ・ 種別 ・	細別	左	側	右側
	片切	礫質土			
掘削	거생	軟岩(比率)			
(切土)	オープン	礫質土			
	カット	軟岩(比率)			
	路床盛土				
盛土	路体盛土				
	補強盛土				
掘削		礫質土			
(床掘)		軟岩(比率)			
埋戻し	埋戻 (前)				
420	埋戻 (後)	埋戻C			
	法面保護工	礫質土			0. 60
法面	AM PRIX.	軟岩1(A)			1.90
ш	機械整形	礫質土			
	DK DK IE NO	軟岩1(A)			
土羽	削取整形	礫質土			
掘削		礫質土			
(側溝堀)		軟岩(比率)			
路面工	コンクリート	(t=15cm)			Ţ,

(当初)					
路線名	樫尾阿佐線 樫尾工区	事業名	R 7 三林 三好市 開	林開樫尾阿 設工事	7佐線樫尾
林道区分	森林基幹道	級別区分	第2種2級	設計速度	2 O KM/H
年 度	令和 7 年度	施工主体	徳島県		
名 称	横断図面	7	葉中	3	番
施工地	徳島県三好市東祖谷古味				
縮尺	1/100	図面番号		5	
審査者		設計者			
測 点	No. 244+11. 9 (MC. 131) ~	No. 247+3.	6 (EC. 131)		

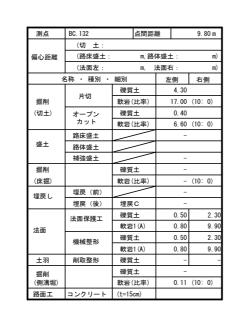



No. 247 —4. 54 FH=919. 34 GH=923. 88 D= 10. 20

測点	No. 247	点間距	雖		10.	20 m
	(切 土:					
偏心距離	(路床盛土:	m, 路	体盛土:			m)
	(法面左:	m,	法面右:			m)
4	ら称 ・ 種別 ・	細別	左側		右	則
	片切	礫質土	7. 1	10		
掘削	거ᅰ	軟岩(比率)	19. 7	70	(10:	0)
(切土)	オープン	礫質土	1.2	20		
	カット	軟岩(比率)	11.3	30	(10:	0)
	路床盛土			-		
盛土	路体盛土					
	補強盛土			-		
掘削		礫質土		-		
(床掘)		軟岩(比率)		-	(10:	0)
埋戻し	埋戻 (前)			-		
-100	埋戻 (後)	埋戻C		-		
	法面保護工	礫質土	0.5	50		4. 7
法面	7-1-1-1-1-1	軟岩1(A)	0.2	20		11. 8
	機械整形	礫質土	0.5	50		4. 7
	100 100 110	軟岩1(A)	0.2	20		11. 8
土羽	削取整形	礫質土		-		
掘削		礫質土		-		
(側溝堀)		軟岩(比率)	0. 1	11	(10:	0)
路面工	コンクリート	(t=15cm)				

R7 EP

BC. 132


-3. 30
FH=919. 02
GH=922. 32
D= 9. 80

No. 246

-1. 70
FH=918. 71
GH=920. 41
D= 16. 40

測点	No. 246	点間距	離		16.	40 m
	(切 土:					
偏心距離	(路床盛土:	m, 路	体盛士	Ŀ:		m)
	(法面左:	m,	法面右	ā:		m)
â	名称 ・ 種別 ・	細別	左	側	右	側
	片切	礫質土		2.90		
掘削	ъя	軟岩(比率)		10. 70	(10:	0)
(切土)	オープン	礫質土				
	カット	軟岩(比率)			(10:	0)
	路床盛土			-		
盛土	路体盛土					
	補強盛土			-		
掘削		礫質土		-		
(床掘)		軟岩(比率)		-	(10:	0)
埋戻し	埋戻 (前)			-		
2010	埋戻 (後)	埋戻C		-		
	法面保護工	礫質土		0.40		2. 00
法面		軟岩1(A)		0.20		6. 00
	機械整形	礫質土		0.40		2. 00
	DA PALE III	軟岩1(A)		0.20		6. 00
土羽	削取整形	礫質土				_
掘削		礫質土		-		
(側溝堀)		軟岩(比率)		0.11	(10:	0)
路面工	コンクリート	(t=15cm)				


(当	初)					
路線	泉名	樫尾阿佐線 樫尾工区	事業名	R 7 三林 三好市 閉		佐線樫尾
林道	区分	森林基幹道	級別区分	2級	設計速度	2 O KM/H
年	度	令和 7 年度	施工主体	徳島県		
名	称	横断図面	7	葉中	4	番
施コ	地	徳島県三好市東祖谷古味				
縮	尸	1/100	図面番号		6	
審査	者		設計者			
測	点	No. 246 ~ No. 247				

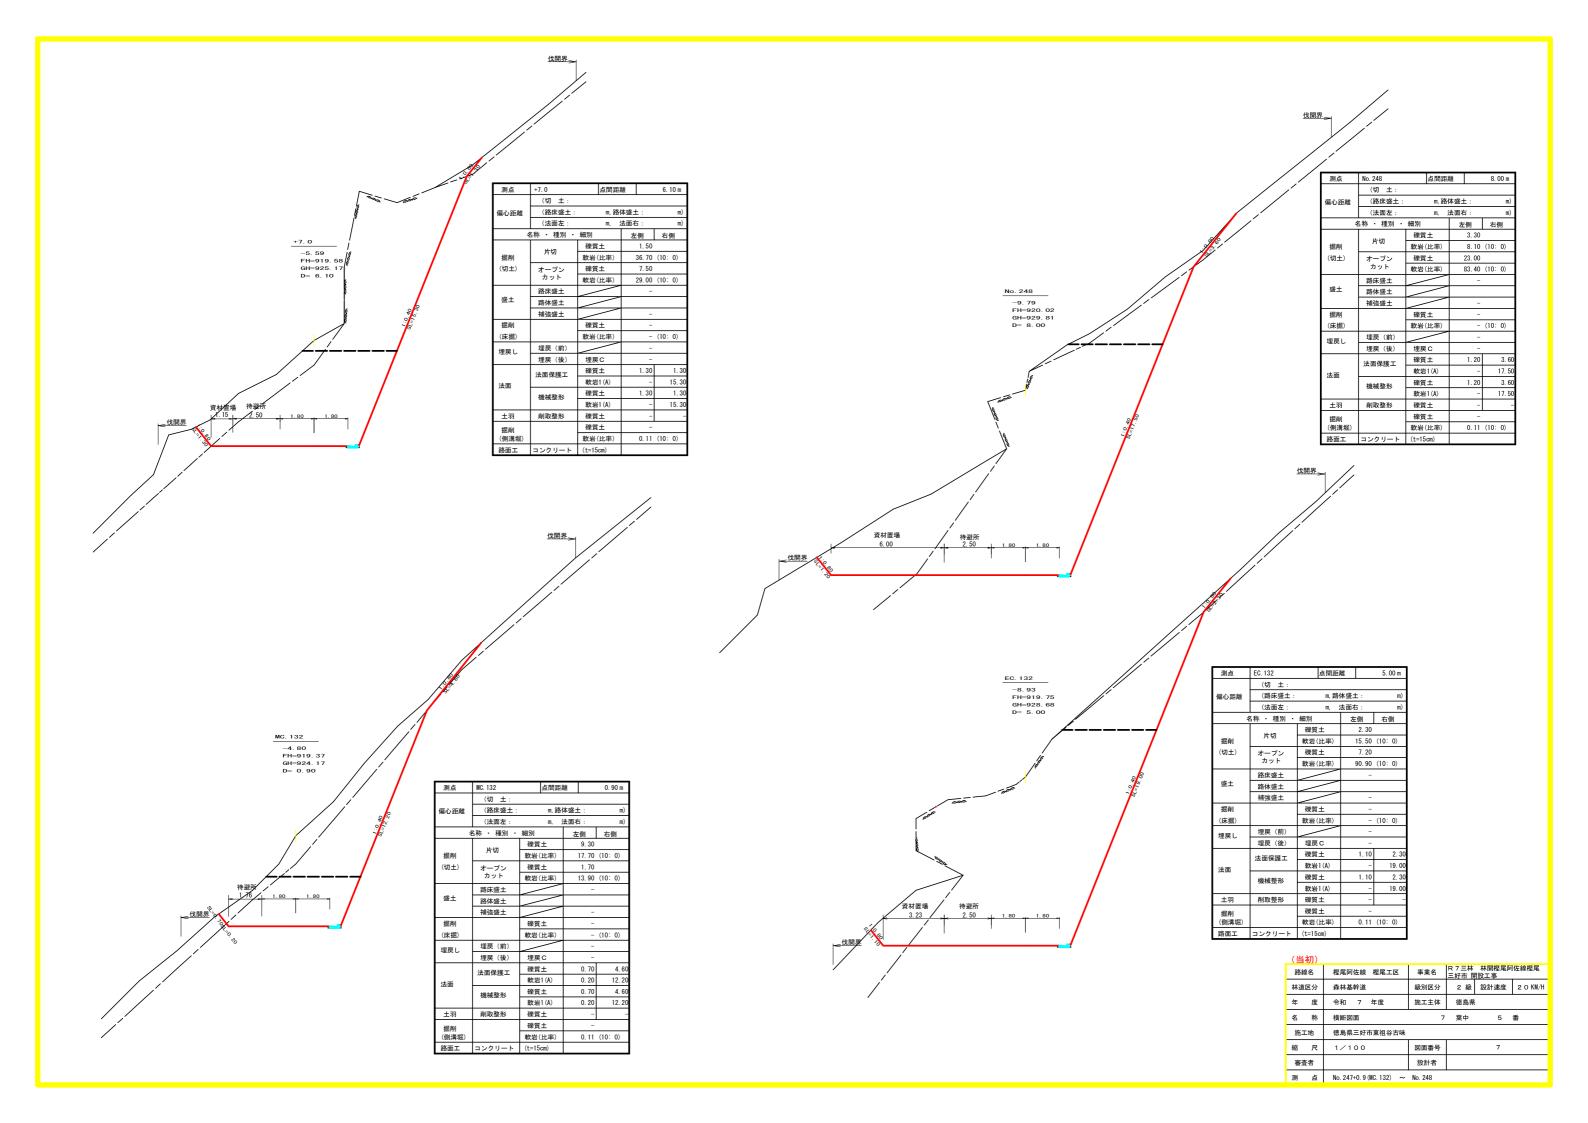



測点	No. 249	点間距	維	11.00 m
	(切 土:			
偏心距離	(路床盛土:	m, 路	体盛土:	m)
	(法面左:	m, ż	法面右:	m)
4	名称 ・ 種別 ・	細別	左側	右側
	ut um	礫質土	3. 00	
掘削	片切	軟岩(比率)	8. 00	(10: 0)
(切土)	オープン	礫質土		
	カット	軟岩(比率)		(10: 0)
	路床盛土		1. 50	
盛土	路体盛土			
	補強盛土		-	
掘削		礫質土	1. 40	
(床掘)		軟岩(比率)	4. 80	(10: 0)
埋戻し	埋戻 (前)		1. 30	
生灰し	埋戻 (後)	埋戻C	1. 10	
	法面保護工	礫質土	-	1.50
法面	//////////////////////////////////////	軟岩1(A)	-	5. 30
идш	機械整形	礫質土	-	1.50
	1双1巩立ビバク	軟岩1(A)	-	5. 30
土羽	削取整形	礫質土	-	-
掘削		礫質土	-	•
(側溝堀)		軟岩(比率)	0. 11	(10: 0)
路面工	コンクリート	(t=15cm)		

測点	+9. 0	点間距	雛		9.00 m
	(切 土:				
偏心距離	(路床盛土:	m,路	体盛土	: :	m)
	(法面左:	m,	法面右	ī:	m)
	名称 ・ 種別 ・	細別	左	側	右側
	片切	礫質土		0. 20	
掘削	7 91	軟岩(比率)		18. 30	(10: 0)
(切土)	オープン	礫質土		11. 80	
	カット	軟岩(比率)		63. 20	(10: 0)
	路床盛土			-	
盛土	路体盛土				
	補強盛土			-	
掘削		礫質土		-	
(床掘)		軟岩(比率)		-	(10: 0)
埋戻し	埋戻 (前)			-	
400	埋戻 (後)	埋戻C		-	
	法面保護工	礫質土		0. 70	0. 20
法面	Man Prise	軟岩1(A)		-	16. 20
/A III	機械整形	礫質土		0. 70	0. 20
	DK IN IE /IP	軟岩1(A)		-	16. 20
土羽	削取整形	礫質土		-	-
掘削		礫質土		_	
(側溝堀)		軟岩(比率)		0.11	(10: 0)
路面工	コンクリート	(t=15cm)			

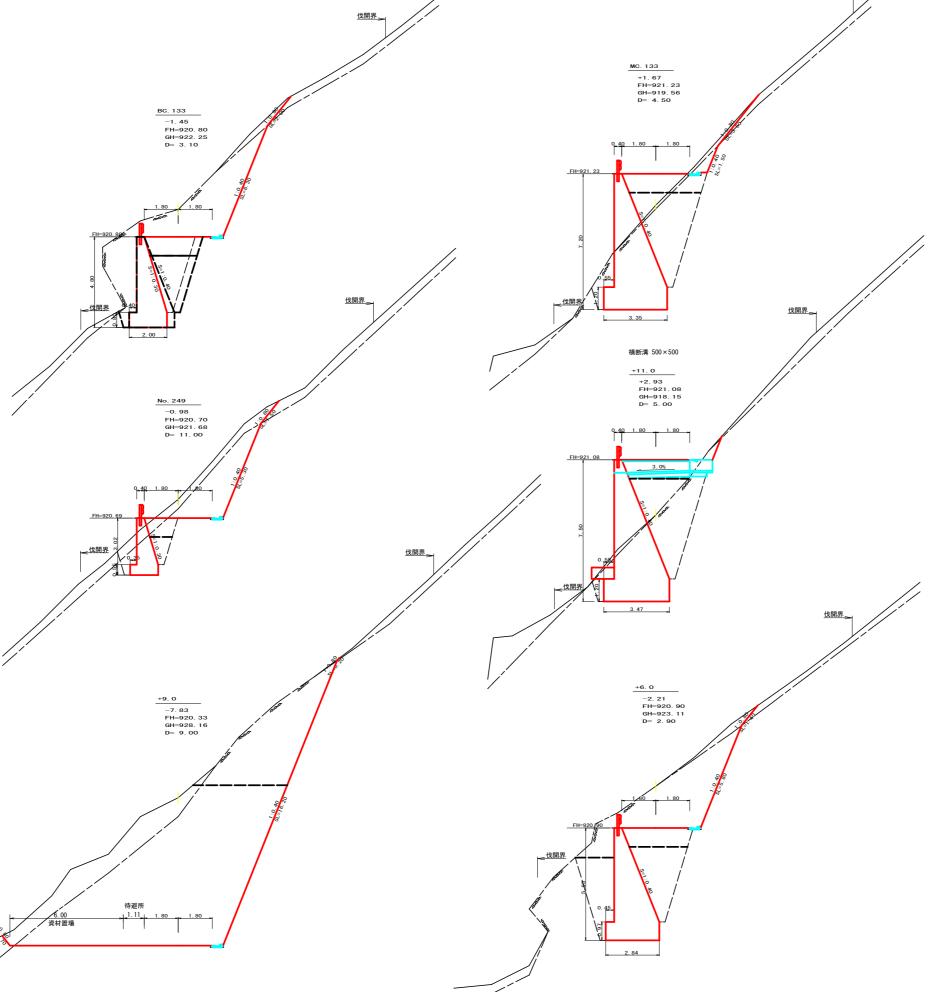


測点	MC. 133	点間距	雛		4.	50 m
	(切 土:					
偏心距離	(路床盛土:	m, 路	体盛土	E :		m)
	(法面左:	m,	法面右	ā :		m)
4	ら称 ・ 種別 ・	細別	左	.側	右	則
	ut um	礫質土		0. 70		
掘削	片切	軟岩(比率)		0. 60	(10:	0)
(切土)	オープン	礫質土				
	カット	軟岩(比率)			(10:	0)
	路床盛土			4. 20		
盛土	路体盛土			1. 60		
	補強盛土			-		
掘削		礫質土		0. 60		
(床掘)		軟岩(比率)		21. 40	(10:	0)
埋戻し	埋戻 (前)			1. 70		
生灰し	埋戻 (後)	埋戻C		8. 70		
	法面保護工	礫質土		-		3. 50
法面	万国休政工	軟岩1(A)		-		1. 50
и	機械整形	礫質土		-		3. 50
	1成1队1正 バン	軟岩1(A)		-		1. 50
土羽	削取整形	礫質土		-		-
掘削		礫質土		-		
(側溝堀)		軟岩(比率)		-	(10:	0)
路面工	コンクリート	(t=15cm)				


測点	+11.0	点間距	雛	5. 00 m
	(切 土:			
偏心距離	(路床盛土:	m, 路	体盛土:	m)
	(法面左:	m,	法面右:	m)
á	ら称・種別・	細別	左側	右側
	片切	礫質土	0. 10	
掘削	71 93	軟岩(比率)	0. 40	(10: 0)
(切土)	オープン	礫質土		
	カット	軟岩(比率)		(10: 0)
	路床盛土		4. 50	
盛土	路体盛土		3. 80	
	補強盛土		-	
掘削		礫質土	0. 50	
(床掘)		軟岩(比率)	18. 40	(10: 0)
埋戻し	埋戻 (前)		1. 30	
	埋戻 (後)	埋戻C	7. 70	
	法面保護工	礫質土	-	-
法面	7-1-1-1-1-1-1-1-1-1-1-1-1-1-1-1-1-1-1-1	軟岩1(A)	-	-
	機械整形	礫質土	-	-
		軟岩1(A)	-	-
土羽	削取整形	礫質土	-	-
掘削		礫質土	-	
(側溝堀)		軟岩(比率)	-	(10: 0)
路面工	コンクリート	(t=15cm)		

(法面左: n. 法面右: r 名称・種別・細別 左側 右側 機質土 1.20 軟質土 15.00 (10:0) 軟質土 15.00 (10:0) 軟質土 (10:0) かりト 軟岩(比率) 路床盛土 3.40 路体盛土 機質土 振削 機質土 (床掘) 埋戻(前) 埋戻(後) 埋戻(6:70 大面保護工 (10:0) 機械整形 機質土 1. 機械整形 機質土 1.							
偏心距離 (路床盛土: m,路体盛土: rg 名称・種別・細別 左側 右側 提削 片切 機質土 1.20 数岩(比率) 15.00 (10:0) 水ーブンカット 機質土 第分(比率) (10:0) 盛土 路床盛土 第分(比率) (10:0) 超削 (床掘) 埋戻(前) 埋戻(を) 埋戻(6.70 (10:0) 上面保護工 (株成整形 (株成整形 (株成整形 (株成整形 (大田) (大田) (大田) (大田) (大田) (大田) (大田) (大田)	測点	+6.0	点間距	쁆		2. !	90 m
(法面左: m, 法面右: rm 大面右: rm 大面子		(切 土:					
名称・種別・細別 左側 右側 横貫土 1.20 対当(比率) 15.00 (10:0) 対当(比率) 15.00 (10:0) 対当(比率) (10:0) 対当(比率) (10:0) 対当(比率) (10:0) 対当(比率) (10:0)	偏心距離	(路床盛土:	m, 路	体盛土	: :		m
振削 (切土) 大一プン (10:0) ((法面左:	m,	法面右	ī:		m
据削	4	ら称・種別・	細別	左	側	右	鰂
据削 (切土) オープン		±+π	礫質土		1. 20		
カット 軟岩(比率) (10: 0) 路床盛土 3.40	掘削	7 93	軟岩(比率)		15. 00	(10:	0)
盛土 路床盛土 3.40 協体盛土 - - 機質土 - - 軟岩(比率) 27.80 (10:0) 埋戻(前) 埋戻(方:0) 埋戻(後) 埋戻(6:70 法面保護工 一 1. 被援整形 被質土 - 1. 技術整形 被質土 - 5. 推削(側溝堀) 機質土 - 0.11 (10:0) 軟岩(比率) 0.11 (10:0) 0.11 (10:0)	(切土)		礫質土				
盛土 路体盛土 捕漁盛土 一 機質土 - 軟岩(比率) 27.80 (10:0) 埋戻(前) 5.70 埋戻(後) 埋戻(6:70 法面保護工 一 1. 救岩(A) - 5. 土羽 削取整形 機質土 - 1. 提削 (側溝堀) 機質土 - - 5. 軟岩(比率) 0.11 (10:0) 0.		カット	軟岩(比率)			(10:	0)
# 語・		路床盛土			3. 40		
据削 (床掘) 機質土 軟岩(比率) - 27.80 (10:0) 埋戻し 埋戻(後) 埋戻C 乗質土 軟岩(A) 6.70 - 1. 機械整形 機械整形 機質土 軟岩(A) - 5. 土羽 規制 (側溝堀) 削取整形 機質土 ・ 軟岩(比率) 0.11 (10:0)	盛土	路体盛土					
(庆振) 東岩(比率) 27.80 (10:0) 埋戻(前) 5.70 埋戻(後) 埋戻C 6.70 法面保護工 一 1. 救告1(A) - 5. 機械整形 教告1(A) - 5. 土羽 削取整形 機質土 - 5. 提削 (側溝堀) 機質土 - - 軟岩(比率) 0.11 (10:0) 0.		補強盛土			-		
埋戻し 埋戻(前) 埋戻C 6.70 埋戻(後) 埋戻C 6.70 法面保護工 機質土 - 1. 機械整形 機質土 - 1. 土羽 削取整形 機質土 - 5. 提削 (側溝堀) 機質土 - - 軟岩(比率) 0.11 (10:0) 0.00	掘削		礫質土		-		
理戻(後) 理戻 C 6.70 法面保護工 礫質土 - 1. 被被整形 礫質土 - 1. 数当(A) - 5. 土羽 削取整形 礫質土 - 据削(側溝堀) 礫質土 - 軟岩(比率) 0.11 (10:0)	(床掘)		軟岩(比率)	:	27. 80	(10:	0)
埋戻(後) 埋戻C 6.70 法面保護工 機質主 - 1. 軟岩(A) - 5. 機械整形 軟岩(A) - 5. 土羽 削取整形 機質主 - 5. 提削 (側溝堀) 機質主 - - 軟岩(比率) 0.11 (10:0) 0.0	埋戻し	埋戻 (前)			5. 70		
法面保護上 軟岩1(A)	1500	埋戻 (後)	埋戻C		6. 70		
技面		法而保護工	礫質土		-		1.4
機械整形 機質土 - 1. 軟岩 (A) - 5. 土羽 削取整形 機質土 - 機質土 - 軟岩(比率) 0.11 (10:0)	法面	January Prince	軟岩1(A)		-		5. 8
軟岩(A)	,	機械整形	礫質土		-		1.4
掘削		100 100 110	軟岩1(A)		-		5. 8
(側溝堀) 軟岩(比率) 0.11 (10:0)	土羽	削取整形	礫質土		-		
	掘削		礫質土		-		
路面工 コンクリート (t=15cm)	(側溝堀)		軟岩(比率)		0. 11	(10:	0)
	路面工	コンクリート	(t=15cm)				


四田工	-	1277 P (L-13011)				
						(当初)
路線	名	樫尾阿佐線 樫尾工区	事業名	R 7 三林 三好市 開	林開樫尾阿 問設工事	[佐線樫尾
林道区	分	森林基幹道	級別区分	2 級	設計速度	2 O KM/H
年	度	令和 7 年度	施工主体	徳島県		
名	称	横断図面	7	葉中	6	番
施工地	地	徳島県三好市東祖谷古味				
縮	尺	1/100	図面番号		8	
審査	者		設計者			
測	点	No. 248+9. 0 ~ No. 249	+15. 5 (MC. 133))		

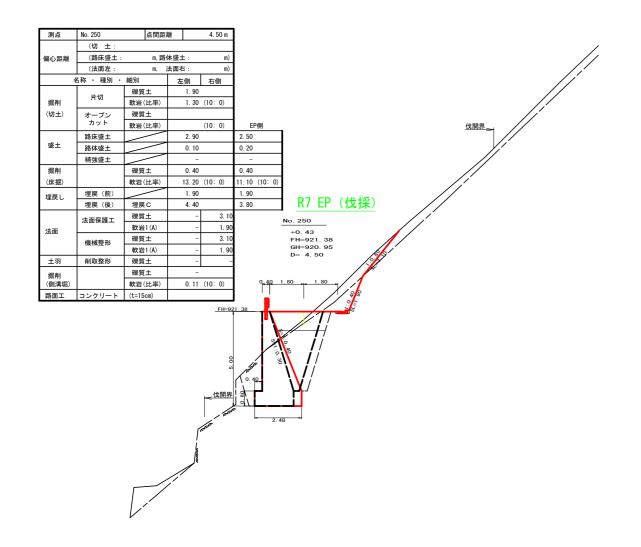

(当初)					
路線名	樫尾阿佐線 樫尾工区	事業名	R 7 三林 三好市 開	林開樫尾阿 設工事]佐線樫尾
林道区分	森林基幹道	級別区分	2級	設計速度	2 O KM/H
年 度	令和 7 年度	施工主体	徳島県		
名 称	横断図面	7	葉中	7	番
施工地	徳島県三好市東祖谷古味				
縮尺	1/100	図面番号		9	
審査者		設計者			
測点	No. 250				

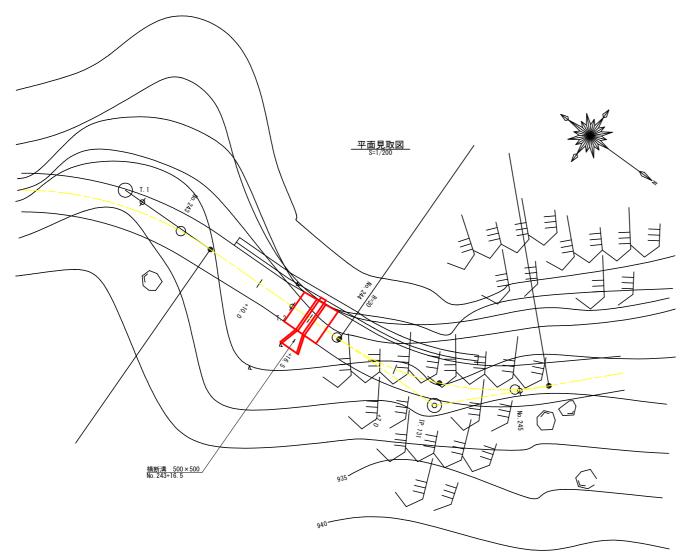


横断側溝(グレーチング)受台断面図 ミ=1/20

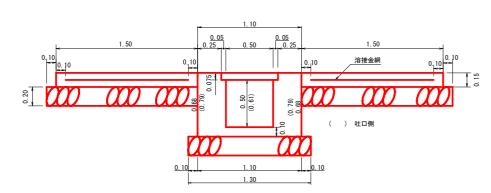


※ 横断溝上面は路面縦断勾配に一致させて施工すること

設点 No.	243+16. 5		
	種別	計 算 式	数 量
横断溝	(グレーチング)	T-25 995×600×75	4.00 m
	コンクリート	1/2 × (0.45 + 0.51)× 3.88	1.86 m3
受台	型枠	1/2 × (2.56 + 3.00) × 3.88	10.79 m2
	敷栗石	1.30 × 3.70	4.81 m2
	コンクリート	1.50 × 0.15 × 3.95 × 2	1.78 m3
袖部	型枠	0.15 × 3.95 × 2	1.19 m2
l	溶接金網	1.30 × 3.75 × 2	9.75 m2
	敷栗石	1.60 × 3.95 × 2	12.64 m2

敷栗石 (受台) 4.81m2×0.20m=0.962m3 敷栗石 (袖部) 12.64m2×0.20m=2.528m3

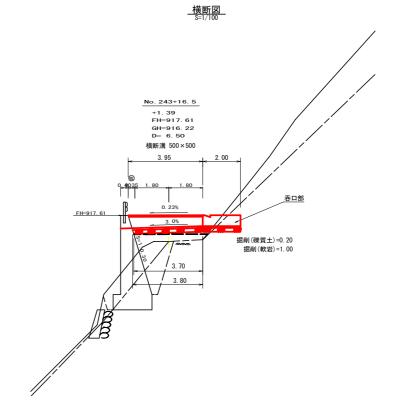


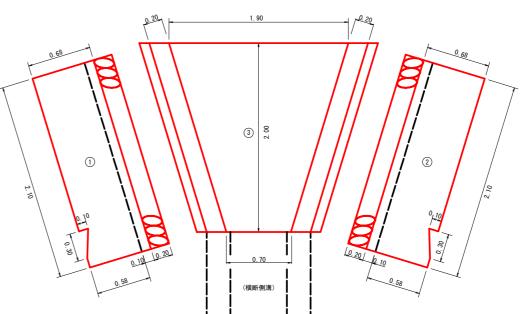

投点 No. 243+16. 5			
種別	番号	計 算 式	数量
	1	0. 68 × 0. 20 × 2. 10-(0. 30 × 0. 10 × 0. 50 × 0. 20)	0. 28
-> 500	2	0. 68 × 0. 20 × 2. 10- (0. 30 × 0. 10 × 0. 50 × 0. 20)	0. 28
コンクリート	3	1/2 × (0.70 + 1.90) × 2.00 × 0.10	0. 26
	計		0.82 m3
	1	0. 68 × 2. 10 × 2- (0. 30 × 0. 10 × 0. 50 × 2)	2. 83
型枠	2	0. 68 × 2. 10 × 2- (0. 30 × 0. 10 × 0. 50 × 2)	2. 83
	8+		5.66 m2
基礎栗石	1	1/2 × (1.30 + 2.50) × 2.00	3.80 m2
基面整生	1	1/2 × (1.30 + 2.50) × 2.00	3.80 m2
床掘	礫質土	1/2 × (1.50 + 2.70) × 0.20	0.42 m3
	軟岩	1/2 × (1.50 + 2.70) × 1.00	2.10 m3

基礎栗石(呑口) 3.80m2×0.20m=0.76m3

(当初)					
路線名	樫尾阿佐線 樫尾工区	事業名	R 7 三林 三好市 開	林開樫尾阿 設工事	[佐線樫尾
林道区分	森林基幹道	級別区分	第2種2級	設計速度	2 O km/h
年 度	令和 7 年度	施行主体	徳島県		
名 称	構造図面	1	葉中	1	番
施行地	德島県三好市東祖谷古味				
縮尺	図示	図面番号		1 0	
審査者		設計者			
測点	No. 243+16. 5				

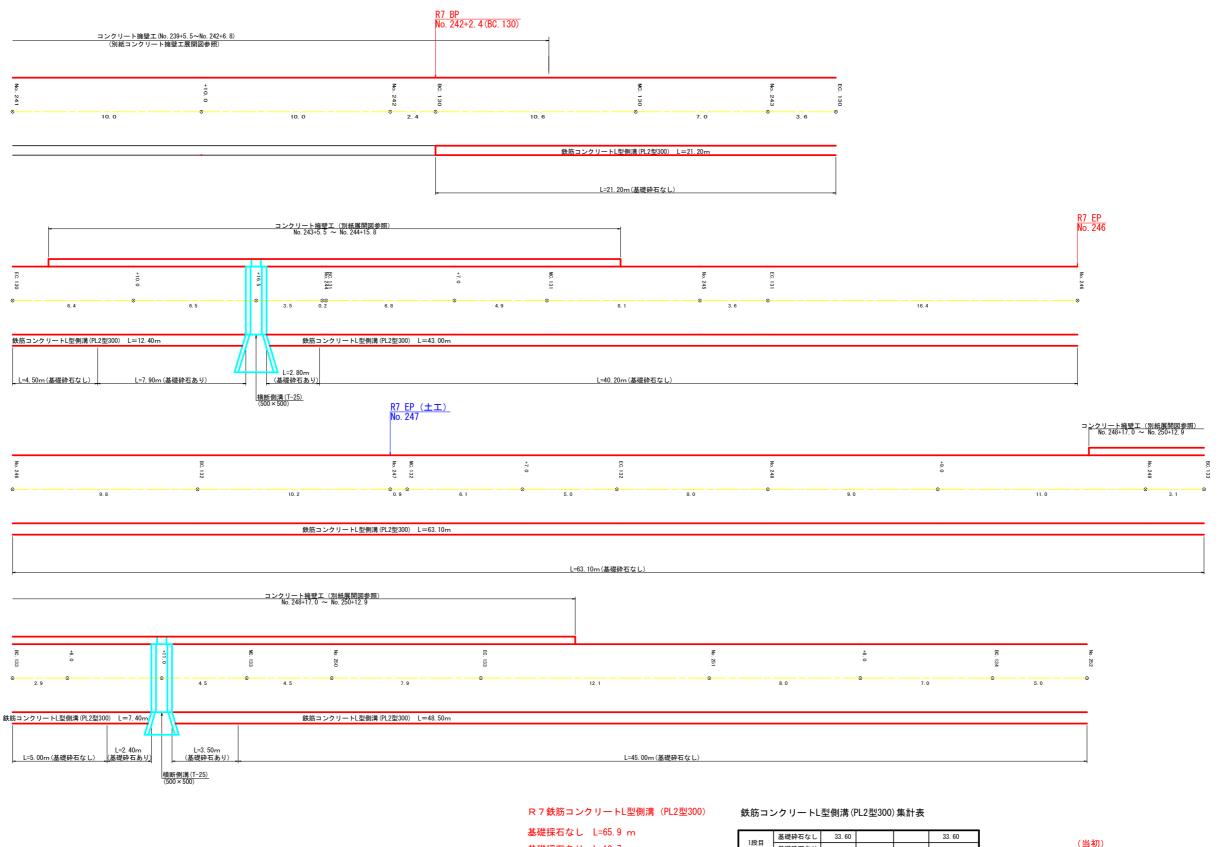


基礎採石あり L=10.7 m

1段目	基礎砕石なし	33. 60		33. 60
1段日	基礎砕石あり			
2段目	基礎砕石なし	4. 50	40. 20	44. 70
2权日	基礎砕石あり	7. 90	2. 80	10. 70
3段目	基礎砕石なし	63. 10		63. 10
3枚日	基礎砕石あり			
4 67- 🗆	基礎砕石なし	5. 00	45. 00	50. 00
4段目	基礎砕石あり	2. 40	3. 50	5. 90
合計				208.00 m

(当	初)					
路線	泉名	樫尾阿佐線 樫尾工区	事業名	R 7 三林 三好市 閉		7佐線樫尾
林道	区分	森林基幹道	級別区分	第2種2級	設計速度	2 O KM/H
年	度	令和 7 年度	施工主体	徳島県	:	
名	称	展開図面	2	葉中	1	番
施工	C地	徳島県三好市東祖谷古味				
縮	尺	1/100	図面番号		1 1	
審査	者		設計者			
測	点	NO. 241 ~ NO. 252				

展開図 (重力式コンクリート擁壁工) 編尺 1:100

No. 243+5. 5 ~ No. 244+15. 8

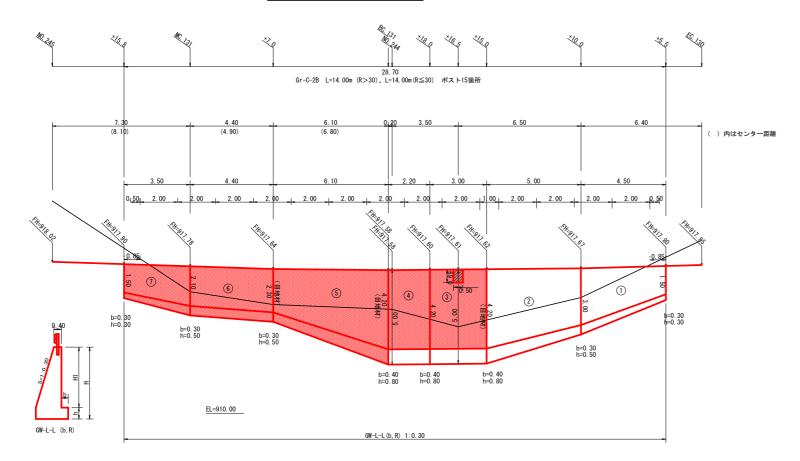

				擁	壁	数	量	計	算	表
路線名	樫尾阿佐線	樫尾工区	擁壁タイプ	GW-L-L (b-R)						

										抄往	空	奴	里声	日 昇	衣												
路線名	樫尾阿佐	線 樫尾エ	区				擁壁タ	イプ	GW-L-L	(b-R)												測点 No	o. 243+5. 5	~No. 244+15.	8		
		2	k			体			基				礎			足力		敷	栗 石	基面	整正	目:	4++		施エブロ	ック	
番号	延長	直高	法勾配	躯体幅	コンク	フリート	型枠	延長	フーチング	基礎高	基礎幅	コンク	リート	型枠	延長	設置高	キャット	敷幅	面積	基面幅	面積	п,	巴州	ブロック	延長	壁全高	正面積
	(m)	(m)	(1:n)	(m)	断面積(m2)	体積(m3)	面積(m2)	(m)	(m)	(m)	(m)	断面積(m2)	体積(m3)	面積(m2)	延技	(m)	ウォーク(m)		(m2)		(m2)	本体	基礎	番号	(m)	(m)	(m2)
1	4. 50	1.50	0.30	0.850	0. 94	7. 85	20, 70	4, 50	0. 30	0.30	1. 150	0. 35	2, 59	1, 80	3.00	2. 00	7.50			1. 15	6, 19			1	4, 50	1.80	11. 93
l '	4. 30	3. 00	0.30	1.300	2. 55	7.00	20.70	4.30	0. 30	0.50	1.600	0.80	2. 59	1.00	3.00	3. 00	7.50		[1.60	0. 19			1 '	4.30	3.50	11.93
2	5. 00	3. 00	0.30	1.300	2. 55	17. 20	36, 79	5, 00	0. 30	0.50	1.600	0.80	6. 13	3, 25	5.00	3.00	18.00			1.60	9. 15			1	5. 00	3.50	21, 25
	5.00	4. 20	0.30	1.660	4. 33	17. 20	30.79	3.00	0.40	0.80	2. 060	1. 65	0.13	3. 23	3.00	4. 20	10.00			2.06	9. 10			'	3.00	5.00	21.20
3	3, 00	4. 20	0.30	1.660	4. 33	12. 99	25, 75	3.00	0.40	0.80	2. 060	1. 65	4. 95	2, 40	3.00	4. 20	12. 60			2. 06	6. 18	4. 33	1. 65	1	3.00	5. 00	15.00
3	3.00	4. 20	0.30	1.660	4. 33	12. 99	25.75	3.00	0.40	0.80	2. 060	1. 65	4. 33	2.40	3.00	4. 20	12.00			2.06	0.10			'	3.00	5.00	13.00
(控除)	0, 50	0.69	0.30	0.607	0. 35	-0.18	-0.71																	1			
(注於)	0.00	0.69	0.30	0. 607	0. 35	0.10	0.71																				
4	2, 20	4. 20	0.30	1.660	4. 33	9.53	18, 89	2, 20	0. 40	0.80	2.060	1. 65	3, 63	1.76	2, 20	4. 20	9, 24			2.06	4, 53			1	2. 20	5.00	11.00
,	2.20	4. 20	0.30	1.660	4. 33	0.00	10.00	2.20	0.40	0.80	2.060	1. 65	0.00	1.70	2.20	4. 20	0.24			2.06	4.00	4. 33	1.65		220	5. 00	11.00
5	6.10	4. 20	0.30	1.660	4. 33	18. 42	40, 52	6, 10	0.40	0.80	2. 060	1.65	7, 17	3. 97	6.10	4. 20	19.83			2.06	10.52			1	6.10	5. 00 2. 80	23. 79
		2. 30	0. 30	1.090	1.71				0.30	0. 50	1. 390	0. 70				2. 30				1.39		1.71	0.70				
6	4, 40	2. 30	0. 30	1.090	1.71	7.06	19. 79	4, 40	0. 30	0. 50	1. 390	0.70	3. 01	2, 20	4, 40	2. 30 2. 10	9, 68	\square	- 1	1.39	5, 98			1	4, 40	2. 80	11.88
	\perp	2. 10	0. 30	1.030	1.50				0. 30	0. 50	1. 330	0.67						\vdash		_					—		
7	3.50	2. 10	0.30	1.030	1.50	4. 27	12. 88	3. 50	0.30	0.50	1. 330	0.67	1.79	1.40	0.50	2. 10	1.03	\vdash	- 1	1. 33	4.34			1	3. 50	2. 60 1. 80	7. 70
		1.50	0. 30	0.850	0. 94				0.30	0. 30	1. 150	0. 35				2.00				1.15					—	1.80	
会計 28.70 77.14 174.61 29.27 16.78 77.88 45.45 14.37												14 37	1	28. 70													
77. 88 ÷ 1. 80 = 43. 27													-50														
	-12	1*1	(O. O. O.		(D> 00) I	14.00	(D < 0.0) I	14.00		42 11	*+	15.00		+34.84.84 (D10		10.00 0	00 00								ブロッ	ク数	
l	ガー	・ドレール	(Gr-C-2B) ((R>30) L=	14.00 m	(R≦30) L=	= 14.00) m	ガード	・レール支	柱 15.00	本 者	甫強鉄筋(D13	imm)	10.00 × 2.	982 = 29.82	kg							1		


								積 算	区	分 另	リ 数 量	表						
-7.⊓	ック番号	延長	面積	平均高	擁壁区分	施工分類	本	体	基	礎	足場	敷栗石	基面整正		目地材		水抜き	フィルター
		(m)	(m2)	(m)	機壁区分 施工分類 =	コンクリート	型枠	コンクリート	型枠	キャットウォーク	敖未行	泰田孫正	本体	基礎	合計	(Ф65mm)	(Φ65mm)用	
	1	28. 70	102. 55	3. 57	場所打擁壁工(1)	(壁高2~5m未満)	77. 14	174. 61	29. 27	16. 78	40. 96		45. 45	10. 37	4. 00	14. 37	38. 57	17


R 7 場所打擁壁工(1)(壁高 2 m以上 5 m未満) コンクリート打設(本体+基礎) 64.06m3


基面整正 20.84m2


当	初)	

(当初)					
路線名	樫尾阿佐線樫尾工区	事業名	R 7 三林 三好市 開		佐線樫尾
林道区分	森林基幹道	級別区分	第2種2級	設計速度	2 O km/h
年 度	令和 7 年度	施行主体	徳島県		
名 称 展開図(重力式コンクリート) 2 葉中 2 番					番
施行地	德島県三好市東祖谷古味				
縮尺	1/100	図面番号		1 2	
審査者		設計者			
測点	No. 243+5. 5 ~ No. 244+15.	8			

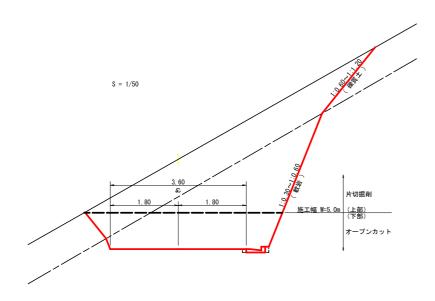


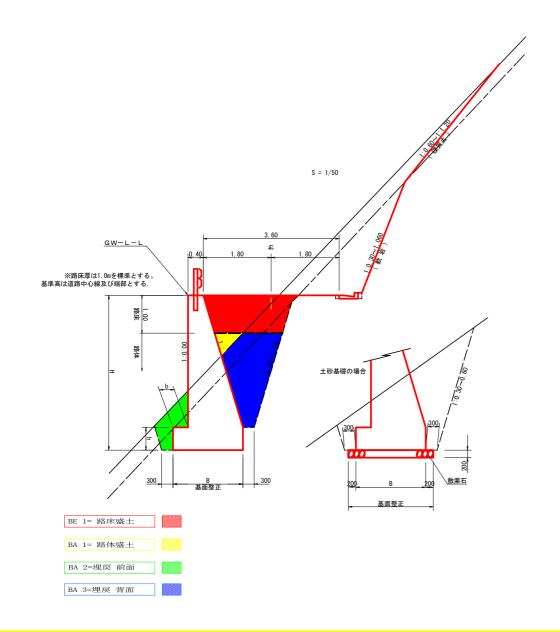

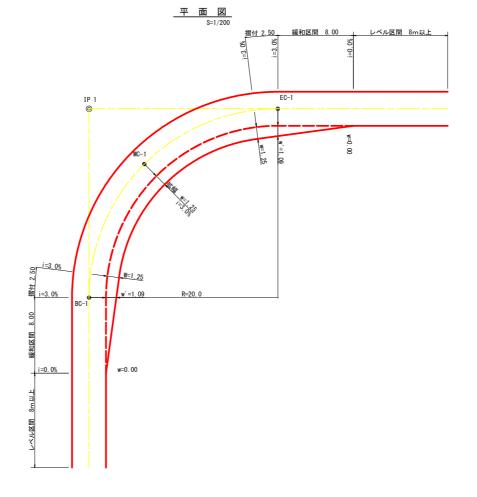

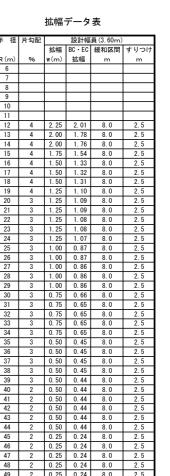

<u>鉄筋コンクリートL型 (PL2型 300)</u> S=1/10

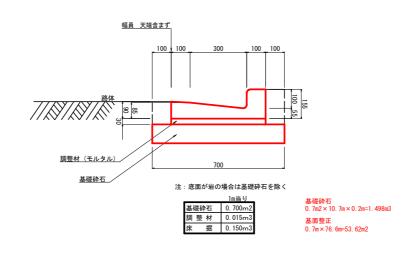


路線名	樫尾阿佐線 樫尾工区	事業名	三好市	林開性尾門 設工事	佐粽怪尾
林道区分	森林基幹道	級別区分	第2種2級	設計速度	2 0 km/h
年 度	令和 7 年度	施行主体	徳島県		
名 称	定規図面	2	葉中	1	番
施行地	徳島県三好市東祖谷古味				
縮尺	図示	図面番号		13	
審査者		設計者			

(当初)

測 点


重力式擁壁 S=1/100

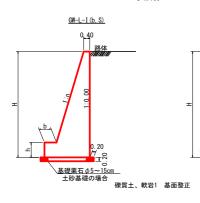



Н	区分	礫・岩	n	b	h
2. 00	b	S	0.15	300	400
2.00	l 0	R	0.15	300	400
2. 50		S	0. 20	300	500
2. 50	b	R	0.15	300	500
3.00	b	S	0. 20	300	500
3.00	L D	R	0. 20	300	500
3. 50		S	0. 20	400	600
3. 50	b	R	0. 20	300	500
4. 00	b	S	0. 25	450	600
4. 00	Б	R	0. 20	350	500
4. 50	b	S	0. 25	450	700
4. 50		R	0. 25	350	500
5. 00	b	S	0.30	450	800
		R	0. 25	350	600
5. 50	b	S	0.30	450	800
5. 50		R	0. 25	400	700
6. 00	b	S	0.30	450	800
0.00	D	R	0. 25	400	800
6. 50	b	S	0.30	450	800
0. 50	D D	R	0. 25	400	900
7. 00	b	S	0.30	450	800
7.00	l b	R	0. 25	550	1000
7. 50	b	S	0.30	450	800
7. 00	L D	R	0. 25	600	1100
8. 00	b	S	0.30	450	900
0.00	l b	R	0. 25	650	1200

Н	区分	GW一 礫・岩	n	b	h		
0.00		S	0. 20	300	300		
2.00	b	R	0. 20	300	300		
0.50		S	0. 25	350	500		
2. 50	b	R	0. 25	300	500		
3.00	b	S	0.30	350	500		
3.00 D	D D	R	0.30	300	500		
3, 50		S	0.30	450	600		
3. 50	b	R	0.30	300	500		
4.00	_	S	0.30	500	700		
4.00	b	R	0.30	350	600		
4. 50	b	S	0.30	600	900		
4. 50	ь	R	0.30	400	700		
5.00	b	S	0.35	600	1000		
5.00		R	0.30	400	800		
5. 50	h	S	0.35	600	1100		
5. 50	b	R	0.30	450	900		
6.00	b	S	0.35	650	1200		
0.00	L D	R	0.30	500	1100		
6.50	b	S	0.35	700	1300		
0. 50	L D	R	0.35	500	1100		
7.00	b	S	0.40	700	1300		
7.00		R	0.35	500	1200		
7.50	b	S	0.40	700	1400		
7. 30	_ "	R	0.40	550	1200		
8.00	b	S	0.40	750	1400		
0. 00	l "	R	0.40	550	1200		
令和6年度対応							

GW-L-L(b, R)

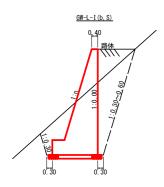


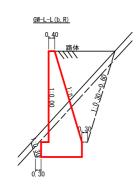

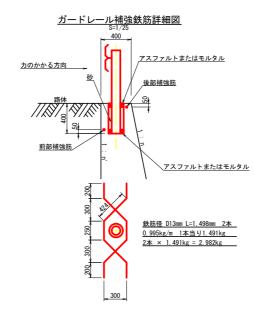

R 7 仮設落石防護柵 8 0 m

<u>仮設落石防護柵</u> S=1/50

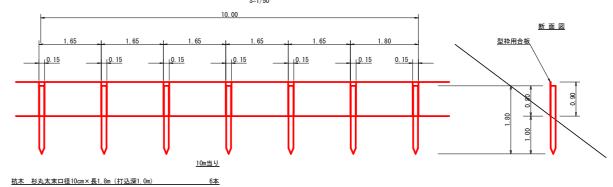


<u>止板 コンクリート型枠用合板 (1,800×900×12mm 2回使用) 6枚</u>

(当	初

	(当初	刃)							
	路線	名	樫尾阿	佐線	樫尾工区	事業名	R 7 三林 三好市 閉		佐線樫尾
ſ	林道区	分	森林基	幹道		級別区分	第2種2級	設計速度	2 0 km/h
ſ	年	度	令和	7	年度	施行主体	徳島県		
ſ	名	称	定規図	面		2	葉中	2	番
Γ	施行	地	徳島県	三好市	市東祖谷古味				
Γ	縮	尺	図示			図面番号		1 4	
Γ	審査	者				設計者			
Ι	測	点							



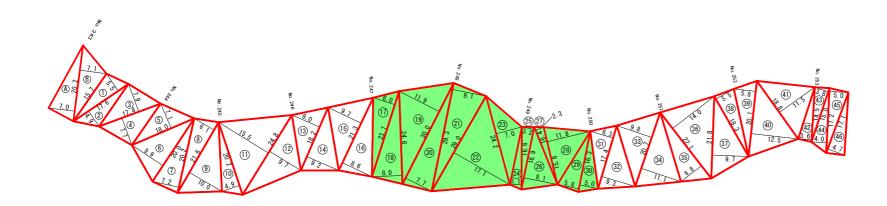


徳島県三好市東祖谷古味108-1


求面積

7/1	<u>яги</u>	- 八田 区								
地番	徳島県三	好市東祖	谷古味108-1							
符号	底辺	高さ	面積							
Α	20. 2	7. 0	70. 70							
В	20. 2	7. 1	71.71							
1	17. 6	5. 5	48. 40							
2	17. 6	4. 9	43. 12							
3	17. 4	7. 9	68. 73							
4	17. 4	7.7	66. 99							
5	18. 0	7. 1	63. 90							
6	20. 0	9. 9	99. 00							
7	20. 2	7. 2	72. 72							
8	21.6	6. 1	65. 88							
9	21. 6	10. 0	108. 00							
10	20. 2	4. 9	49. 49							
11	24. 8	15. 5	192. 20							
12	24. 8	9. 7	120. 28							
13	18. 2	8. 0	72. 80							
14	18. 2	9. 2	83. 72							
15	21.3	9. 7	103. 31							
16 17	21. 3 23. 7	8. 6 6. 0	91. 59 71. 10							
	23. 7 24. 6	6. 0 8. 0	98.40							
18 19	30.0	11 9	178.50							
20	30.0	7.7	115, 50							
21	29 3	9.1	133, 32							
22	29.3	17.1	247.95							
23	24.2	7.0	84 70							
24	16.6	3.1	25, 73							
25	16. 9	3.2	27. 04							
26	16.9	9.1	76.90							
27	16.4	2. 3	18.86							
28	15. 6	11.8	92.04							
29	16. 3	5. 8	47, 27							
30	16.3	5. 0	40. 75							
31	17. 4	6. 3	54. 81							
32	17. 4	9. 3	80. 91							
33	20. 7	9.8	101. 43							
34	20. 7	11. 1	114. 89							
35	22. 1	6.8	75. 14							
36	22. 1	14. 0	154. 70							
37	21.8	9. 7	105. 73							
38	18. 3	5. 5	50. 33							
39	20. 1	5. 8	58. 29							
40	20. 1	12. 5	125. 63							
41	18. 8	11. 5	108. 10							
42	14. 5	3. 6	26. 10							
43	15. 0	3. 8	28. 50							
44	17. 2	4.0	34. 40							


R7枝条片付 1258.06m2


(当初)					
路線名	樫尾阿佐線 樫尾工区	事業名	R 7 三林 三好市 閉	林開樫尾阿 開設工事]佐線樫尾
林道区分	森林基幹道	級別区分	第2種2級	設計速度	2 O KM/H
年 度	令和 7 年度	施工主体	徳島県		
名 称	丈量図面		1 葉中	1	番
施工地	徳島県三好市東祖谷古味				
縮尺	1/500	図面番号		15	
審査者		設計者			
測 点	NO. 243 ~ NO. 253+9. 0				

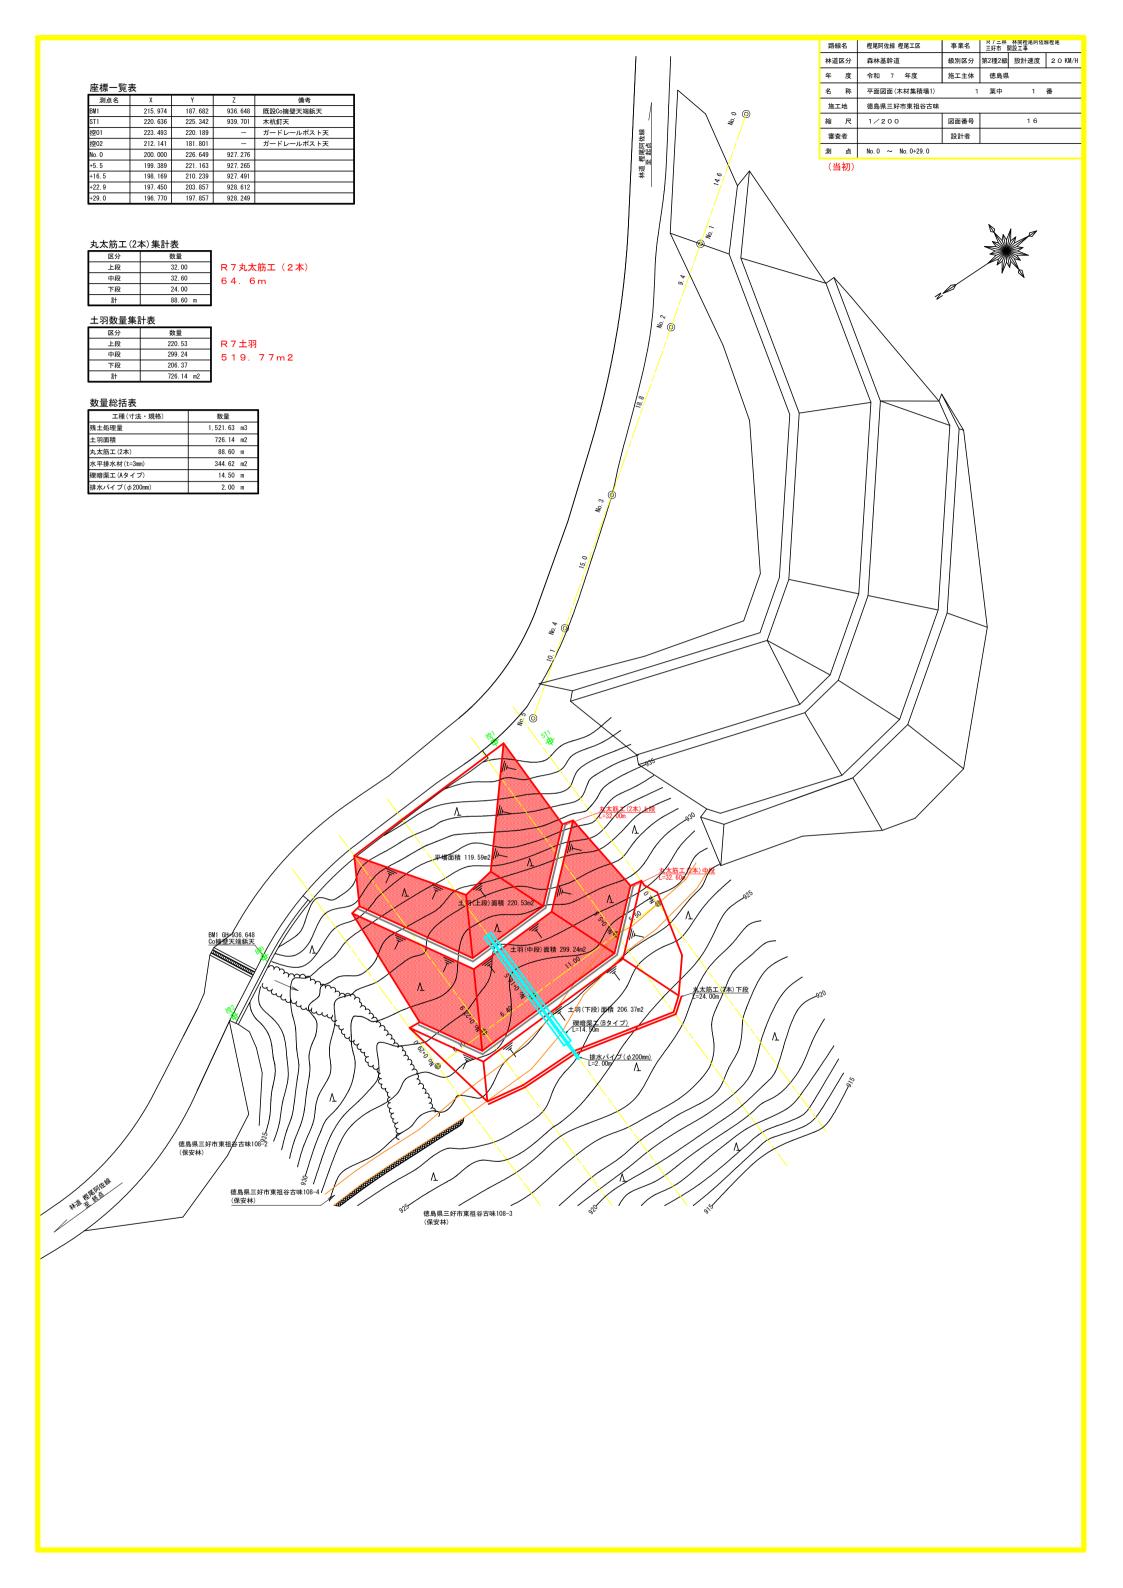

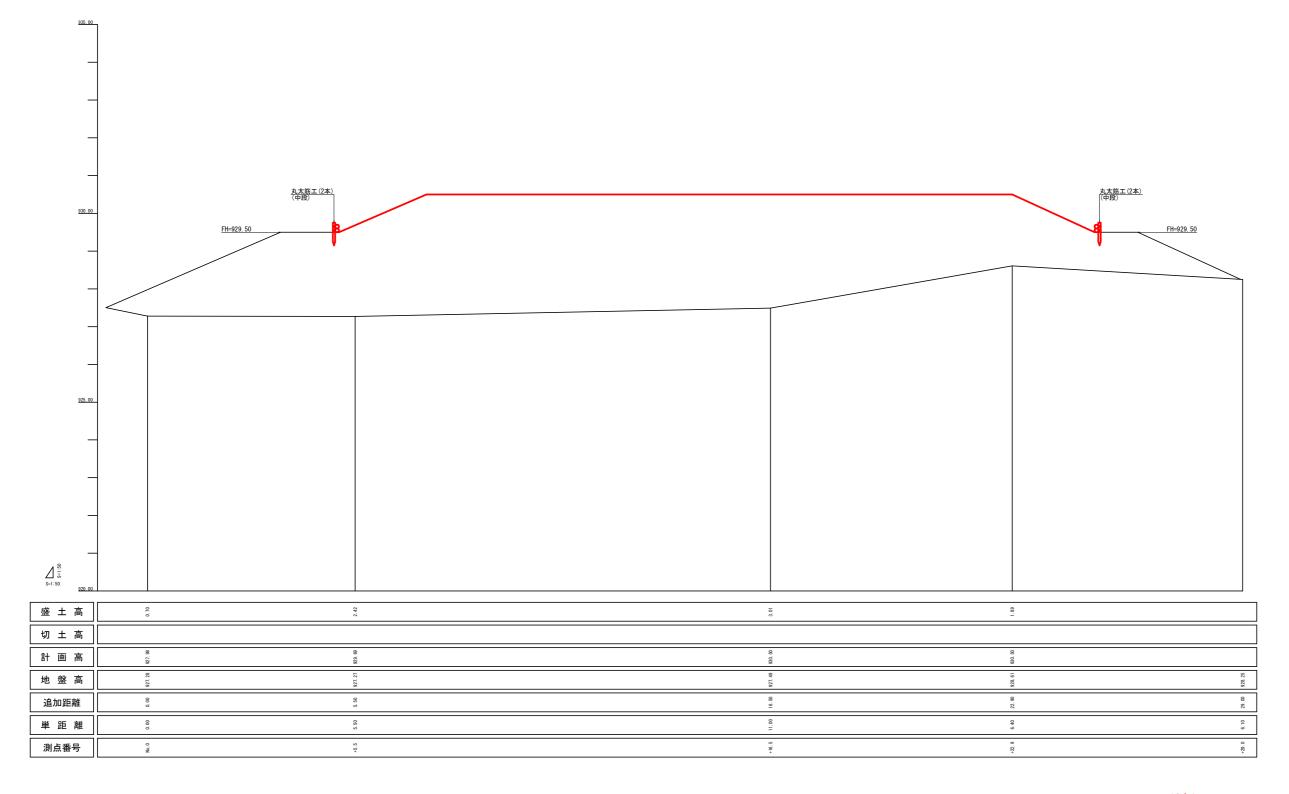

(当	初)					
路線	泉名	樫尾阿佐線 樫尾工区	事業名	R 7 三林 三好市 閉	林開樫尾阿佐: 引設工事	線樫尾
林道	区分	森林基幹道	級別区分	第2種2級	設計速度	2 O KM/H
年	度	令和 7 年度	施工主体	徳島県		
名	称	縦断図面(木材集積場1)	1	葉中	1	番
施工	L地	徳島県三好市東祖谷古味				
縮	尸	1/50	図面番号		1 7	
審査	**************************************		設計者			
測	点	No. 0 ~ No. 0+29. 0				

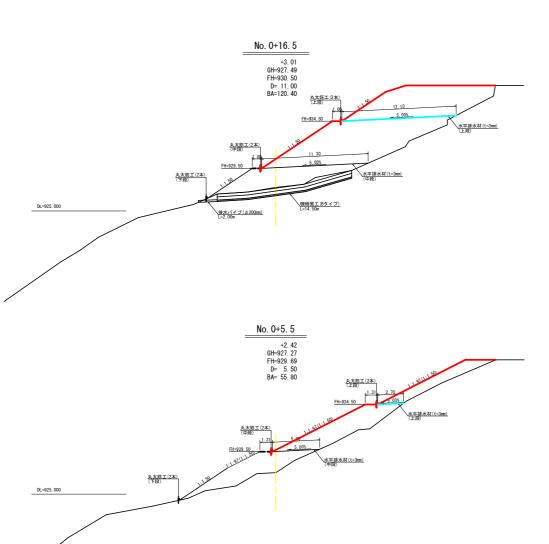

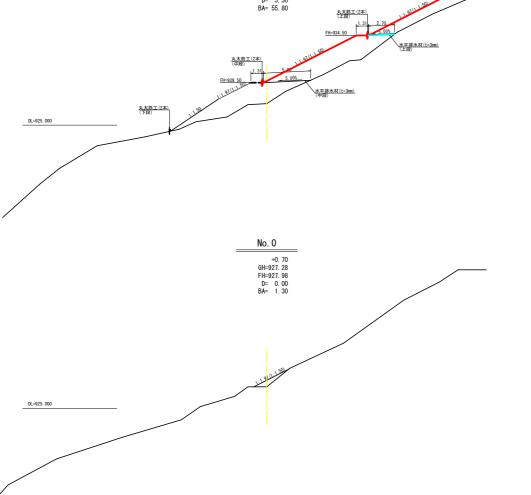


残土処理量数量計算表


7人工是在主教主可并仅								
点名	距離(m)	断面積(m2)	体積(m3)					
No. 0	0.00	1. 30						
+5.5	5. 50	55. 80	157. 03					
+16.5	11.00	120. 40	969. 10					
+22. 9	6. 40	62. 50	585. 28					
+29.0	6. 10	0.00	190. 63					
ät	29. 00		1, 902. 04					

水平排水材(t=3mm)数量計算表

小十孙小竹 (1-511111) 数里司 异农					
点名	距離 (m)	敷設幅(m)	面積(m2)		
No.0(上段)	0.00	0.00			
+5.5(上段)	5. 50	2. 70	7. 43		
+16.5(上段)	11.00	12. 10	81.40		
+22.9(上段)	6. 40	5. 50	56. 32		
+29.0(上段)	6. 10	0.00	16. 78		
8 †	29. 00		161.93		
No.0(中段)	0.00	0.00			
+5.5(中段)	5. 50	5. 00	13. 75		
+16.5(中段)	11.00	11. 30	89. 65		
+22.9(中段)	6. 40	6. 90	58. 24		
+29.0(中段)	6. 10	0.00	21.05		
計	29. 00		182. 69		
合計	161.93 -	F 182. 69	344. 62		

R7水平排水材 (t=3mm) 161.93m2

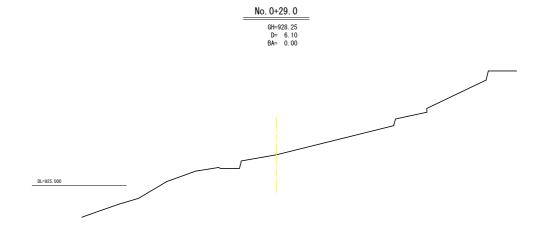


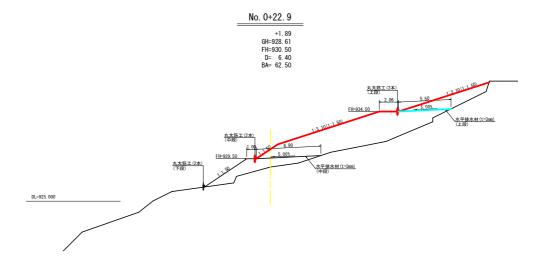


(当	初	I)

(3)	9J)					
路線	名	樫尾阿佐線 樫尾工区	事業名	R 7 三林 三好市 閉	林開樫尾阿佐: 引設工事	線樫尾
林道区	⊠分	森林基幹道	級別区分	第2種2級	設計速度	2 O KM/H
年	度	令和 7 年度	施工主体	徳島県		
名	称	横断図面(木材集積場1)	1	葉中	1	番
施工	地	徳島県三好市東祖谷古味				
縮	尺	1/200	図面番号		1 8	
審査	者		設計者			
測	点	No. 0 ~ No. 0+29. 0				


丸太筋工 (2本筋) S=1/20

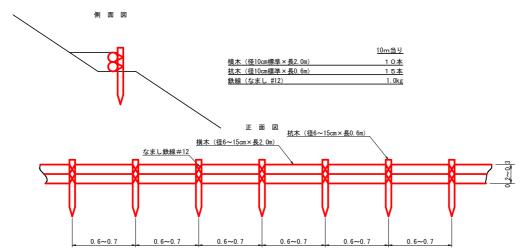

植生シートエ

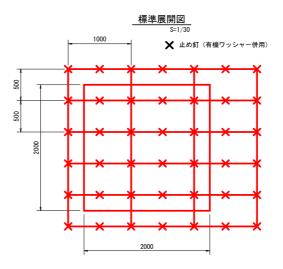


標準断面図 S=1/10

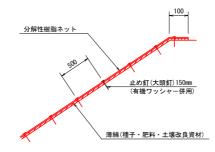


材料表								
딞	名	形	状	単位	数	量	備	考
植生	シート	1. 000×1	0. 000	m2	11	0	割増率 1 有機ワツ	0% シャーを含む
止め	釘	L=150	lmm	本	44	11		

(当初)


(当	例)					
路線	泉名	樫尾阿佐線 樫尾工区	事業名		林開樫尾阿佐: 開設工事	線樫尾
林道	区分	森林基幹道	級別区分	第2種2級	設計速度	2 O KM/H
年	度	令和 7 年度	施工主体	徳島県		
名	称	定規図(木材集積場1)	1	葉中	1	番
施コ	土地	徳島県三好市東祖谷古味				
縮	尸	図示	図面番号		1 9	
審査	者		設計者			
測	点					

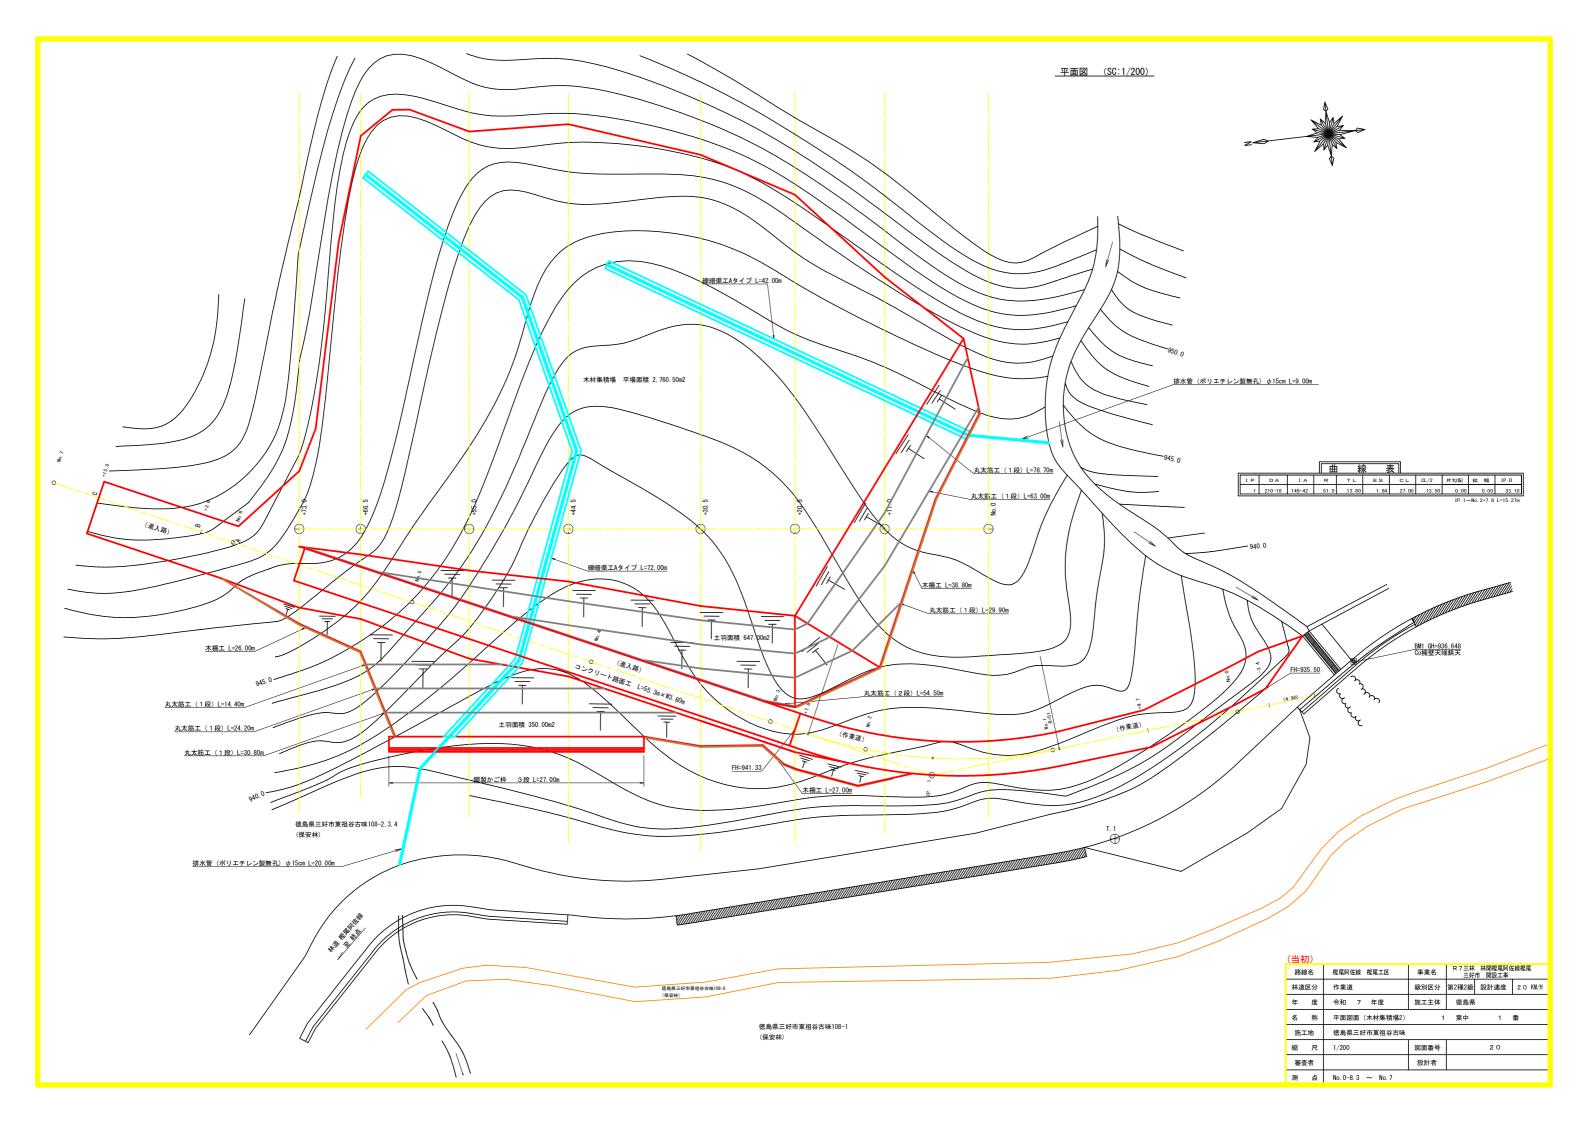

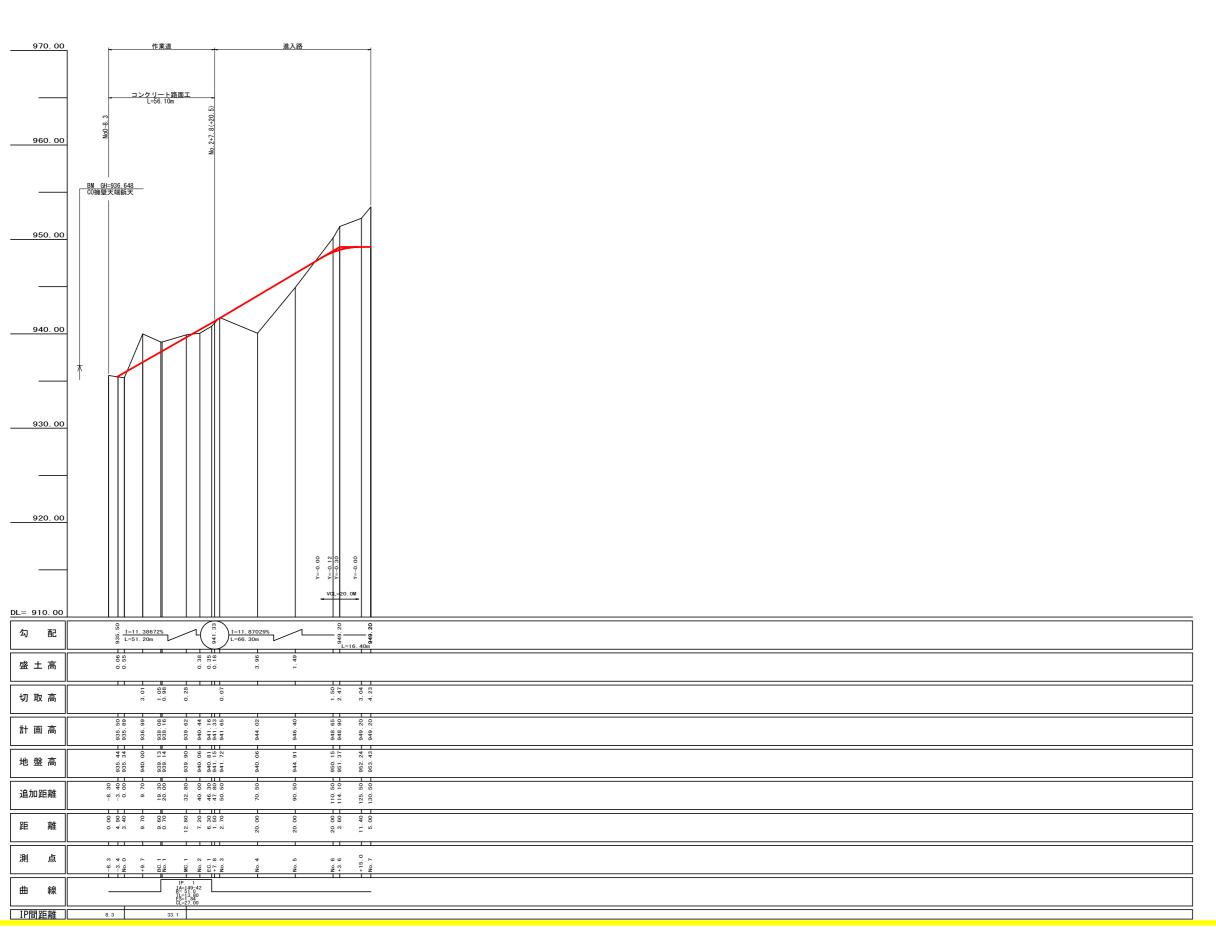

(当初)


:	当初)					
	路線名	樫尾阿佐線樫尾工区 (作業道)	事業名	R 7 三林 三好	林開樫尾阿伽 市 開設工事	:線樫尾
-	林道区分	作業道	級別区分	第2種2級	設計速度	2 OKM/H
-	年 度	令和 7 年度	施工主体	徳島県		
	名 称	称 縦断図面(木材集積場2 作業道) 2 葉中 1 番				番
	施工地	徳島県三好市東祖谷古味				
1	縮尺	H1/1000 V1/200	H1/1000 V1/200 図面番号 2 1			
	審査者		設計者			
- 7	測 点	NO. 0 ~ NO. 7				

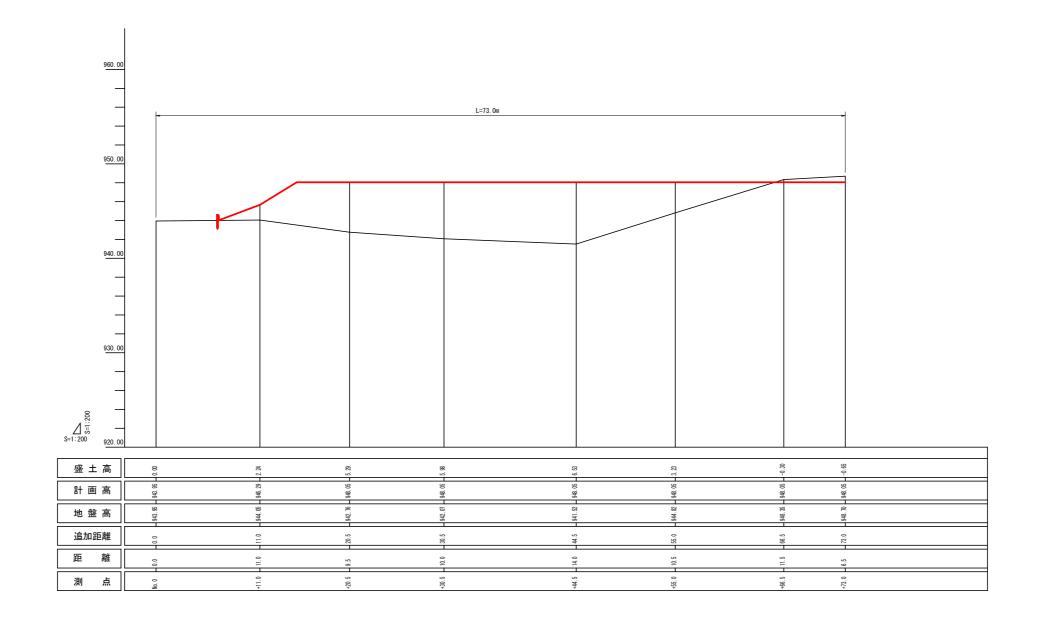

(当	初	1)

路線名 樫尾阿佐線 樫尾工区 事業名 R7三林 林開樫尾阿佐線樫尾	
路線名 程尾阿佐線 程尾上区 事業名 三好市 開設工事	
林道区分 森林基幹道 級別区分 2級 設計速度 20	KM/H
年 度 令和 7 年度 施工主体 徳島県	
名 称 縦断図面 (木材集積場2) 2 葉中 2 番	
施工地 德島県三好市東祖谷古味	
縮 尺 1/200 図面番号 22	
審査者 設計者	
測 点 No.0 ~ No.0+73.0	



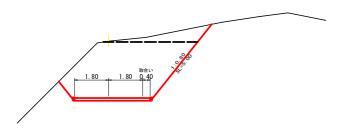


測点	+9.7	点間距	雖		9. 70 m
	(切 土:	m			
偏心距離	(路床盛土:	m, 路	体盛土	E:	m)
l .	(法面左:	m,	法面右	5:	m)
â	名称 ・ 種別 ・	細別	左	側	右側
	片切	礫質土		2.00	
掘削	71 9/1	軟岩(比率)			
(切土)	オープン	礫質土		16. 40	
	カット	軟岩(比率)			
	路床盛土				
盛土	路体盛土				
	補強盛土				
掘削		礫質土			
(床掘)		軟岩(比率)			
埋戻し	埋戻 (前)				
-100	埋戻 (後)	埋戻C			
	法面保護工	礫質土			5. 00
法面		軟岩1(A)			
/m.m/	機械整形	礫質土			5. 00
	IN PALE III	軟岩1(A)			
土羽	削取整形	礫質土			
掘削		礫質土			
(側溝堀)		軟岩(比率)			
路面工	コンクリート	(t=15cm)		4.00	-

MC. 1 -0. 28 FH=938. 6 GH=939. 9 D= 12. 80	90	
1.80 1.80	8 P	


No. O
+0. 55
FH=935. 89
GH=935. 34
D= 0.00
0.80 A.00

		1		
測点	No. 0	点間距	锥	3. 40 m
	(切 土:	m		
偏心距離	(路床盛土:	m, 路	体盛土:	m)
	(法面左:	m,	法面右:	m)
4	名称 ・ 種別 ・	細別	左側	右側
	ut um	礫質土	0.00	
掘削	片切	軟岩(比率)		
(切土)	オープン	礫質土	12. 30	
	カット	軟岩(比率)		
	路床盛土			
盛土	路体盛土			
	補強盛土			
掘削		礫質土		
(床掘)		軟岩(比率)		
埋戻し	埋戻 (前)			
生灰し	埋戻 (後)	埋戻C		
	法面保護工	礫質土		3. 50
法面	ム田休設工	軟岩1(A)		
иш	機械整形	礫質土		3. 50
	1成1以1上 バン	軟岩1 (A)		
土羽	削取整形	礫質土		
掘削		礫質土		-
(側溝堀)		軟岩(比率)		
路面工	コンクリート	(t=15cm)	4.00	

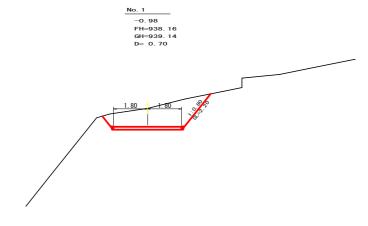

No	. 0-3. 4		
-	+0. 06		
F	FH=9. 5. 50		
	GH=935. 44		
	0= 4.90		
		収合い	**
2. 60	1.80	4. 00	
	,,,,,,,,,,,,,,,,,,,,,,,,,,,,,,,,,,,,,,		

測点	No. 0-3. 4	点間距	離		4. 90 m
	(切 土:				
偏心距離	(路床盛土:	m. 路	体盛士	E:	m)
	(法面左:	m,	法面右	ī:	m)
2	・ 名称 ・ 種別 ・	細別	左	:側	右側
	ut ten	礫質土			
掘削	片切	軟岩(比率)			
(切土)	オープン	礫質土		10. 10	0
	カット	軟岩(比率)			
	路床盛土		1		
盛土	路体盛土				
	補強盛土		1		
掘削		礫質土			
(床掘)		軟岩(比率)			
埋戻し	埋戻 (前)		1		
2010	埋戻 (後)	埋戻C			
	法而保護工	礫質土			3. 5
法面	III Priss	軟岩1(A)			
	機械整形	礫質土			3. 5
		軟岩1(A)			
土羽	削取整形	礫質土			
掘削		礫質土			
(側溝堀)		軟岩(比率)			
路面工	コンクリート	(t=15cm)	1	4.00	

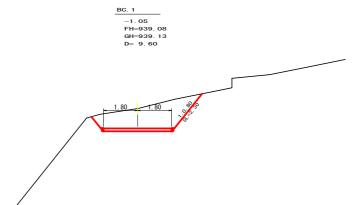

測点	MC. 1	点間距	雏	12. 80 m
	(切 土:	m	•	
偏心距離	(路床盛土:	m, 路	体盛土:	m)
	(法面左:	m, ż	法面右:	m)
4	3称 ・ 種別 ・	細別	左側	右側
	片切	礫質土	1. 70	
掘削	71 90	軟岩(比率)		
(切土)	オープン	礫質土		
	カット	軟岩(比率)		
	路床盛土		0.00	
盛土	路体盛土			
	補強盛土			
掘削		礫質土		
(床掘)		軟岩(比率)		
埋戻し	埋戻 (前)			
	埋戻 (後)	埋戻C		
	法面保護工	礫質土		0. 70
法面	7-1-1-1-1-1-1	軟岩1(A)		
	機械整形	礫質土		0. 70
		軟岩1(A)		
土羽	削取整形	礫質土	0.00	
掘削		礫質土		
(側溝堀)		軟岩(比率)		
路面工	コンクリート	(t=15cm)	3. 60	


測点	No. 1	点間距	雛	0. 70 m
	(切 土:	m		
偏心距離	(路床盛土:	m, 路(体盛土:	m)
	(法面左:	m, 3	法面右:	m)
4	ら称・種別・	細別	左側	右側
	片切	礫質土	5. 80	
掘削	거ᅰ	軟岩(比率)		
(切土)	オープン	礫質土		
	カット	軟岩(比率)		
	路床盛土			
盛土	路体盛土			
	補強盛土			
掘削		礫質土		
(床掘)		軟岩(比率)		
埋戻し	埋戻 (前)			
400	埋戻 (後)	埋戻C		
	法面保護工	礫質土		2. 20
法面	AM PRIX.	軟岩1(A)		
/A.III	機械整形	礫質土		2. 20
	DOC TOX DE TO	軟岩1(A)		
土羽	削取整形	礫質土		
掘削		礫質土		
(側溝堀)		軟岩(比率)		
路面工	コンクリート	(t=15cm)	3. 60	

測点	BC. 1	点間距	雏		9. 60 m
	(切 土:				
偏心距離	(路床盛土:	m, 路	体盛土	Ŀ:	m)
	(法面左:	m,	法面右	ā :	m)
	名称 ・ 種別 ・	細別	左	.側	右側
	片切	礫質土		6. 20	
掘削	거뒝	軟岩(比率)			
(切土)	オープン	礫質土		0.00	
	カット	軟岩(比率)			
	路床盛土				
盛土	路体盛土				
	補強盛土				
掘削		礫質土			
(床掘)		軟岩(比率)			
埋戻し	埋戻 (前)				
-120	埋戻 (後)	埋戻C			
	法面保護工	礫質土			2. 30
法面	THE PRODUCT	軟岩1(A)			
	機械整形	礫質土			2. 30
	500 100 IE	軟岩1(A)			
土羽	削取整形	礫質土			
掘削		礫質土			
(側溝堀)		軟岩(比率)			
路面工	コンクリート	(t=15cm)		3. 60	


(14)	+
(=	15

(当初])					
路線	名	樫尾阿佐線 樫尾工区	事業名	R 7 三林 三好		生線樫尾
林道区	⊠分	作業道	級別区分	第2種2級	設計速度	2 0 KM/H
年	度	令和 7 年度	施工主体	徳島県		
名	称	横断図面(木材集積場2 化	作業道) 3	葉中	1	番
施工	地	徳島県三好市東祖谷古味				
縮	尺	1/100	図面番号		2 3	
審査	者		設計者			
311	点	No. 0−3. 4 ~ No. 1+12. 8	(MC. 1)			




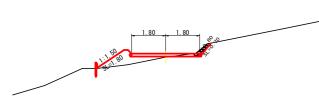

EC. 1
+0. 35
FH=941.16
GH=940.81
D= 6.30

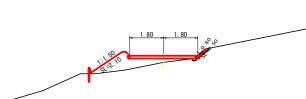

No. 2 +0. 38 FH=940. 44 GH=940. 06 D= 7. 20

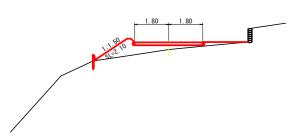


測点	+7.8	点間	距離		1. 50 m
	(切 土:				
偏心距離	(路床盛土:	m, i	路体盛	E:	m)
	(法面左:	m,	法面右	5:	m)
ৰ	ら称 ・ 種別 ・	細別	左	側	右側
	ut. im	礫質土		0.30	
掘削	片切	軟岩(比率)			
(切土)	オープン	礫質土			
	カット	軟岩(比率)			
	路床盛土		1	1.30	
盛土	路体盛土		1		
	補強盛土		1		
掘削		礫質土			
(床掘)		軟岩(比率)			
埋戻し	埋戻 (前)		1		
-100	埋戻 (後)	埋戻C			
	法面保護工	礫質土			0.70
法面	ALL PRIZE	軟岩1(A)			
744 MM	機械整形	礫質土			0. 70
	IN INTERIO	軟岩1(A)			
土羽	削取整形	礫質土		1.80	
掘削		礫質土			·
(側溝堀)		軟岩(比率)			
路面工	コンクリート	(t=15cm)		3. 60	•

測点	EC. 1	点間距	睢		6. 30 m
	(切 土:				
偏心距離	(路床盛土:	m, 路	体盛:	E :	п
	(法面左:	m,	法面右	5:	т
á	ら称 ・ 種別 ・	細別	左	側	右側
	片切	礫質土		0.10	
掘削	71.60	軟岩(比率)			
(切土)	オープン	礫質土			
	カット	軟岩(比率)			
	路床盛土			2. 10	
盛土	路体盛土				
	補強盛土				
掘削		礫質土			
(床掘)		軟岩(比率)			
埋戻し	埋戻 (前)				
-1200	埋戻 (後)	埋戻C			
	法面保護工	礫質土			0. 5
法面		軟岩1(A)			
/A.u.	機械整形	礫質土			0.5
		軟岩1(A)			
土羽	削取整形	礫質土		2. 10	
掘削		礫質土			
(側溝堀)		軟岩(比率)			
路面工	コンクリート	(t=15cm)		3. 60	

測点	No. 2	点間距	锥		7. 20 m
	(切 土:				
偏心距離	(路床盛土: m,路		本盛士	E:	m)
	(法面左:	m, ;	去面右	ī:	m)
â	- 名称 ・ 種別 ・	細別	左	.側	右側
	ut um	礫質土		0.00	
掘削	片切	軟岩(比率)			
(切土)	オープン	礫質土			
	カット	軟岩(比率)			
	路床盛土			2. 30	
盛土	路体盛土				
	補強盛土				
掘削		礫質土			
(床掘)		軟岩(比率)			
埋戻し	埋戻(前)				
400	埋戻 (後)	埋戻C			
	法面保護工	礫質土			0. 00
法面	/// // // // // // // // // // // // //	軟岩1(A)			
/24 IIII	機械整形	礫質土			0.00
	DX 1947E 115	軟岩1(A)			
土羽	削取整形	礫質土		2. 10	
掘削		礫質土			
(側溝堀)		軟岩(比率)			
路面工	コンクリート	(t=15cm)		3. 60	


(当初])					
	路線名		樫尾阿佐線 樫尾工区	事業名	R 7 三林 林開樫尾阿佐線樫尾 三好市 開設工事		:線樫尾
	林道[≅分	作業道	級別区分	第2種2級	設計速度	2 O KM/H
	年	度	令和 7 年度	施工主体	徳島県		
Ε	名	称	横断図面(木材集積場2 1	作業道) 3	葉中	2	番
	施工	地	徳島県三好市東祖谷古味				
Γ	縮	尺	1/100	図面番号		2 4	
	審査者			設計者			
⊥	測	点	No. 2 ~ No. 2+7. 8				

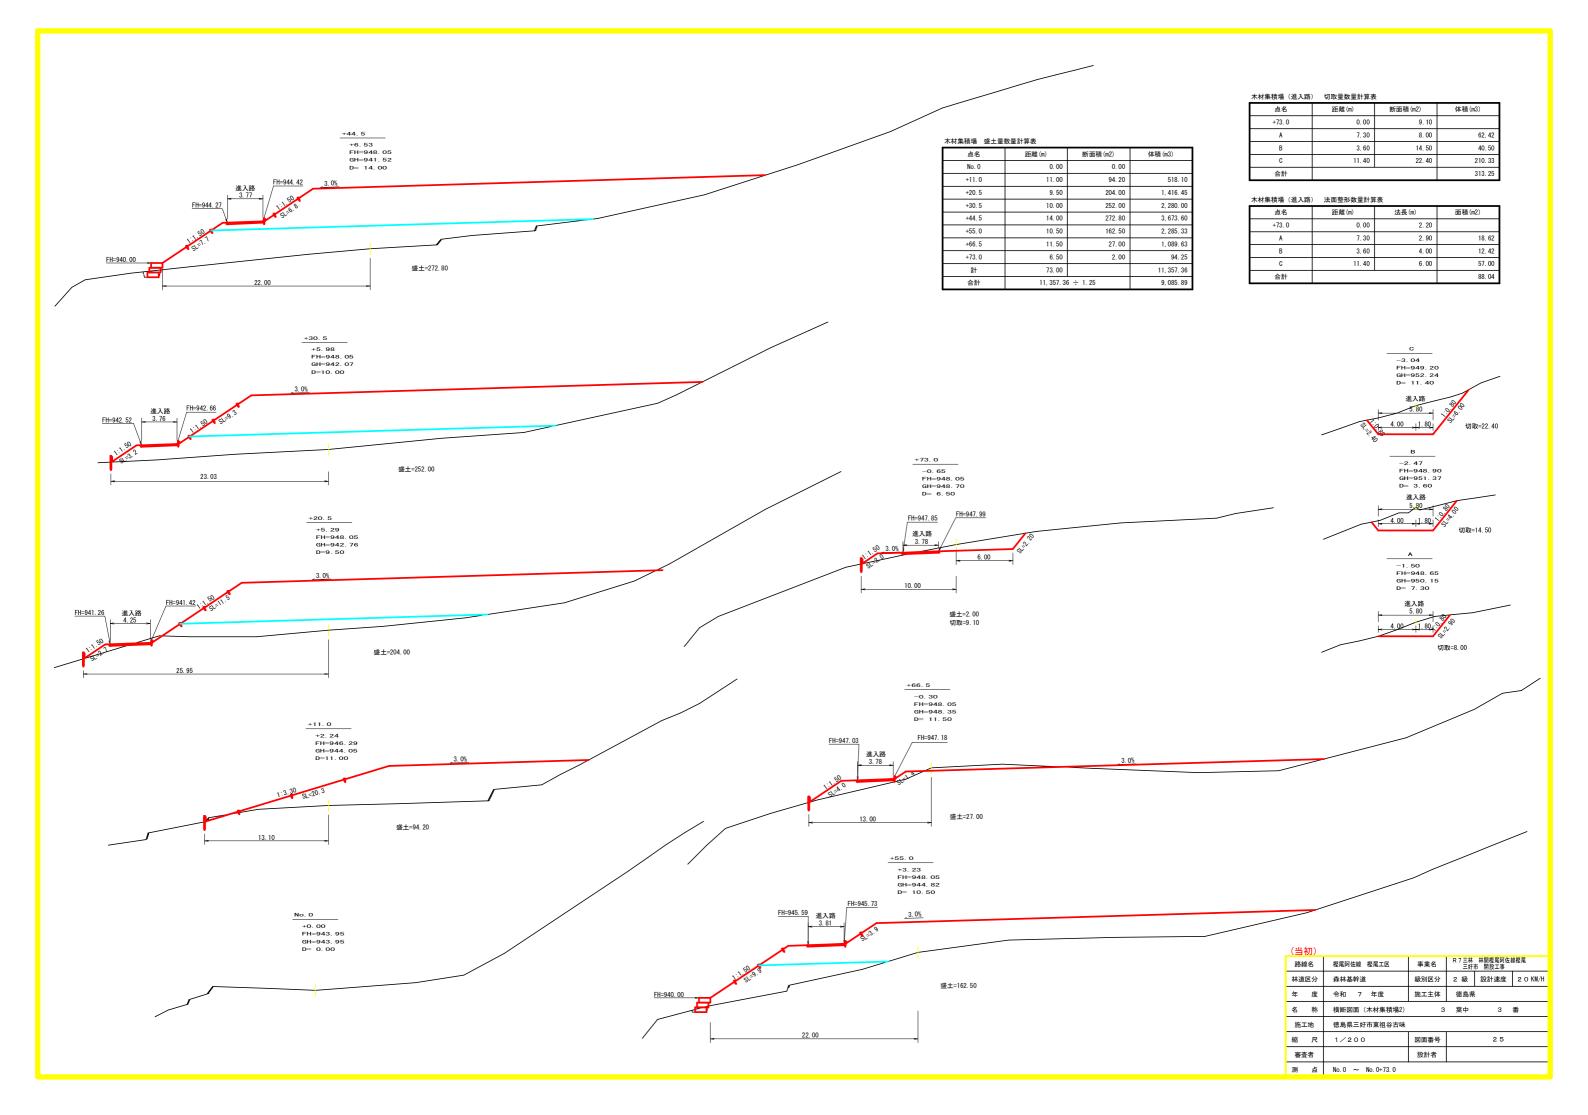



埋戻土砂 吸出・洗掘防止材/

礫暗	渠 エ(Aタイプ) 1.0m当たり	
中語石	1/2 (0. 40+0. 70) × 0. 50-0. 02	0. 26m3
集束管	φ150mm	1. 00m
土木用遮水シート	軟質塩化ビニルシート 厚1.0mm	0. 56m2
吸出・洗掘防止材	不織布 短繊維 厚10.0mm	1. 00m2
据削(礫質土)	1/2 (0. 40+0. 88) × 0. 80	0.51m3
埋戻し	1/2 (0. 88+0. 70) × 0. 30	0. 24m3

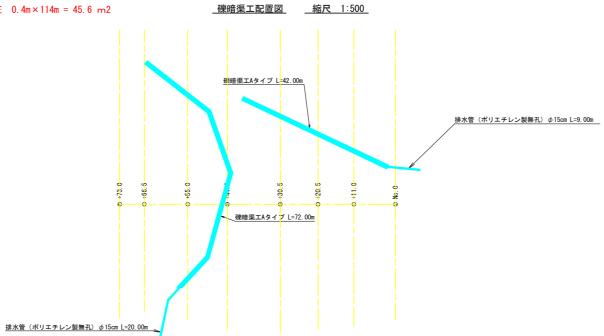



(当:	初)					
路線	名	樫尾阿佐線 樫尾工区	事業名	R 7 三林 三好ī		線樫尾
林道	区分	森林基幹道	級別区分	2 級	設計速度	2 O KM/H
年	度	令和 7 年度	施工主体	徳島県		
名	称	展開図面(木材集積場2)	1	葉中	1	番
施工	地	徳島県三好市東祖谷古味				
縮	尸	図示	図面番号		2 6	
審査	者		設計者			
測	点	No. 0 ~ No. 0+73. 0				





舗装止め丸太集計表

 						
1段目	左側	51. 20	51. 20			
	右側	33. 00	56. 10			
合計			107. 30 m			

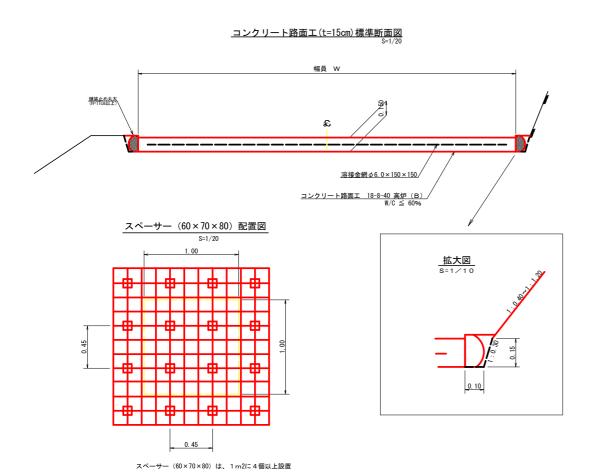

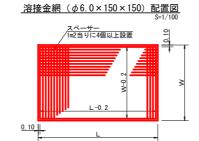


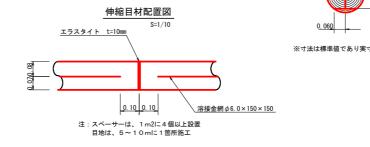

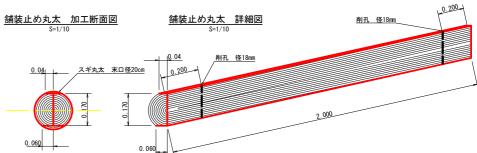


1 1 1			
実寸誤差あり	舗装止め丸太工	標準数量表	10m当U
	項目	種 別・寸 法	数 量
	スギ丸太 ϕ 200mm	高さ17.0cm×長2.0m	5.0本
	(170タイコ)	バーカー皮むき、両端から20cmの位置に	
		穴開け加工φ18mm	
	アンカー	D16 L=350~800mm程度	10.0本


かすがい φ12 240mm5. 0箇所※アンカー及びかすがい等の固定材料は現地条件に合わせて適宜変更して施工する事。

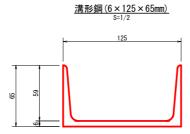


,	vi.	,	ı


路線名 樫尾阿佐線 樫尾I区 事業名 R7三妹 林間整尾阿佐線標尾三好市 林道区分 作業道 級別区分 第2種2級 設計速度 20 KM/ 年度 令和7 年度 施工主体 德島県 名称 定規図面(木材集積場2 作業道) 2 葉中 1 番	(≝	当初)					
年 度 令和 7 年度 施工主体 德島県	B	路線名	樫尾阿佐線 樫尾工区				上線樫尾
	材	本道区分	作業道	級別区分	第2種2級	設計速度	2 O KM/H
名 称 定規図面(木材集積場2 作業道) 2 葉中 1 番	年	F 度	令和 7 年度	施工主体	徳島県		
	名	3 称	定規図面(木材集積場2	作業道) 2	葉中	1	番
施工地 德島県三好市東祖谷古味	ħ	施工地	徳島県三好市東祖谷古味				
縮 尺 図示 図面番号 2.7	縮	宿 尺	図示	図面番号		2 7	
審査者 設計者	54	審査者		設計者			
測 点 No. 0-8. 3 ~ No. 2+7. 8	測	. 点	No. 0−8. 3 ~ No. 2+7. 8				

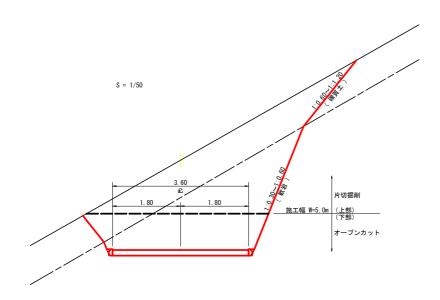


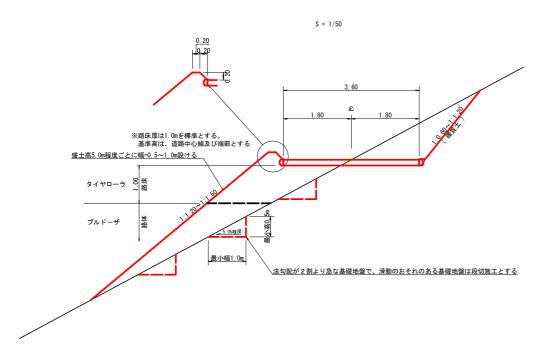

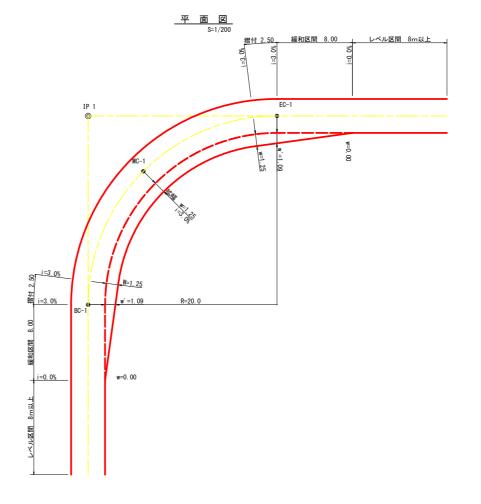

止板 コンクリート型枠用合板 (1.800×900×12mm 2回使用) 6枚

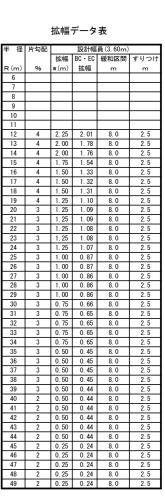

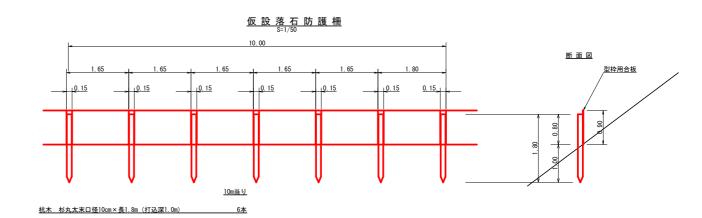

(当社	刀)					
路線	泉名	樫尾阿佐線 樫尾工区	事業名	R 7 三林 三好		上線樫尾
林道	区分	作業道	級別区分	第2種2級	設計速度	2 0 KM/H
年	度	令和 7 年度	施工主体	徳島県		
名	称	定規図面(目材集積場2 1	作業道) 2	葉中	2	番
施コ	□地	徳島県三好市東祖谷古味				
縮	尺	図示	図面番号		28	
審査	者		設計者			
測	点	No. 0−8. 3 ~ No. 2+7. 8				

